

# DETALHAMENTO EXECUTIVO



**CADERNO 3**

**WWW.GOMBOC.COM.BR**



ANTES DE INICIAR A EXECUÇÃO:


É essencial que o executor esteja com os seguintes documentos no canteiro de obra:

- Caderno de detalhamento de ligações;
- Caderno de detalhamento de execução;
- Caderno de detalhamento de painéis;
- Caderno de detalhamento executivo;
- Caderno de materiais;
- ART de projeto, e
- Visualizador 3D (opcional para usar em dispositivos eletrônicos).

Todos estes documentos foram enviados para o profissional responsável pela execução.

EM CASO DE DÚVIDA, ENTRE EM CONTATO:

Para qualquer dúvida com relação ao projeto ou a execução, a Gomboc Engenharia desde já se coloca a disposição para esclarecê-las através de nossos portais de comunicação.

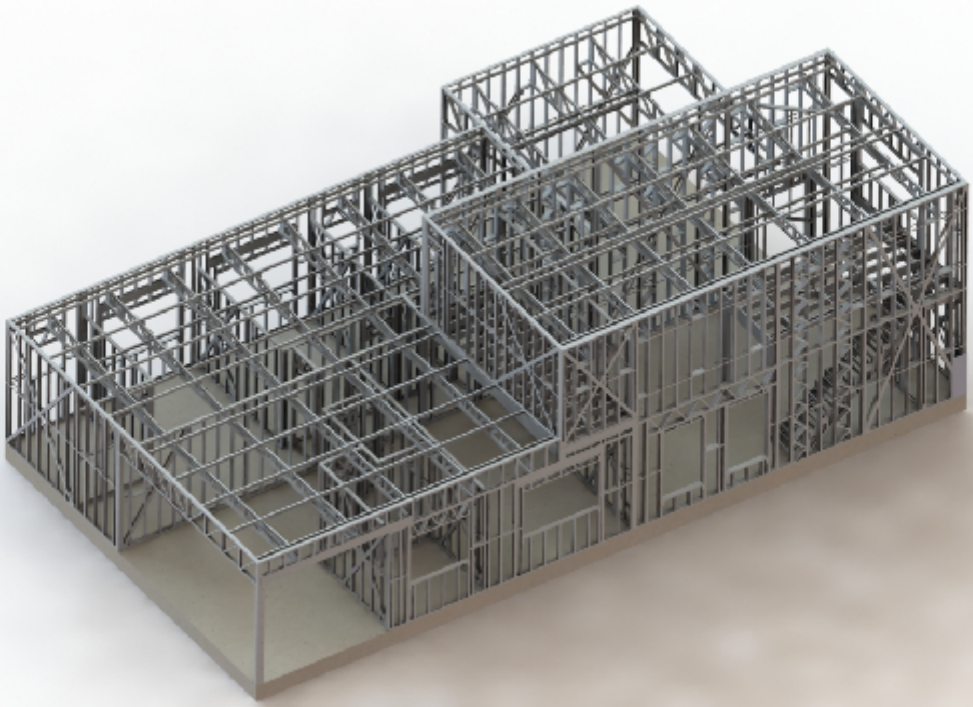

OBSERVAÇÃO:

Para iniciar a execução da obra, o profissional responsável deve conferir:

- **Caderno de detalhamento de execução:** para visualização dos detalhes do início da alocação dos painéis e do chapeamento das placas, e o
- **Caderno de detalhamento das ligações:** para a fixação de todos os componentes que irão formar os painéis e também para a fixação painel/painel. Todas as ligações devem ser executadas conforme este caderno.

Desejamos uma ótima execução!  
Att,




TABELA DE REVISÕES


Nº	Data da rev.	Descrição	Desenhista
01	10/01/2019	Elaboração do detalhamento executivo	Daniel S. Gualberto

Observações


PROJETO ESTRUTURAL

	Proprietário(a): Ricardo de Souza Rodrigues	Referência: Premissas básicas	
	Projeto: Residência unifamiliar em <i>Light Steel Framing</i>	ART de projeto: 20190240583	
Responsável Técnico Projeto:  JOHNATAN POTERALA - ENGENHEIRO CIVIL CREA: PR-158747/D		Desenhista: Daniel S. G	Prancha: 01 / 13
		Escala: Indicada	



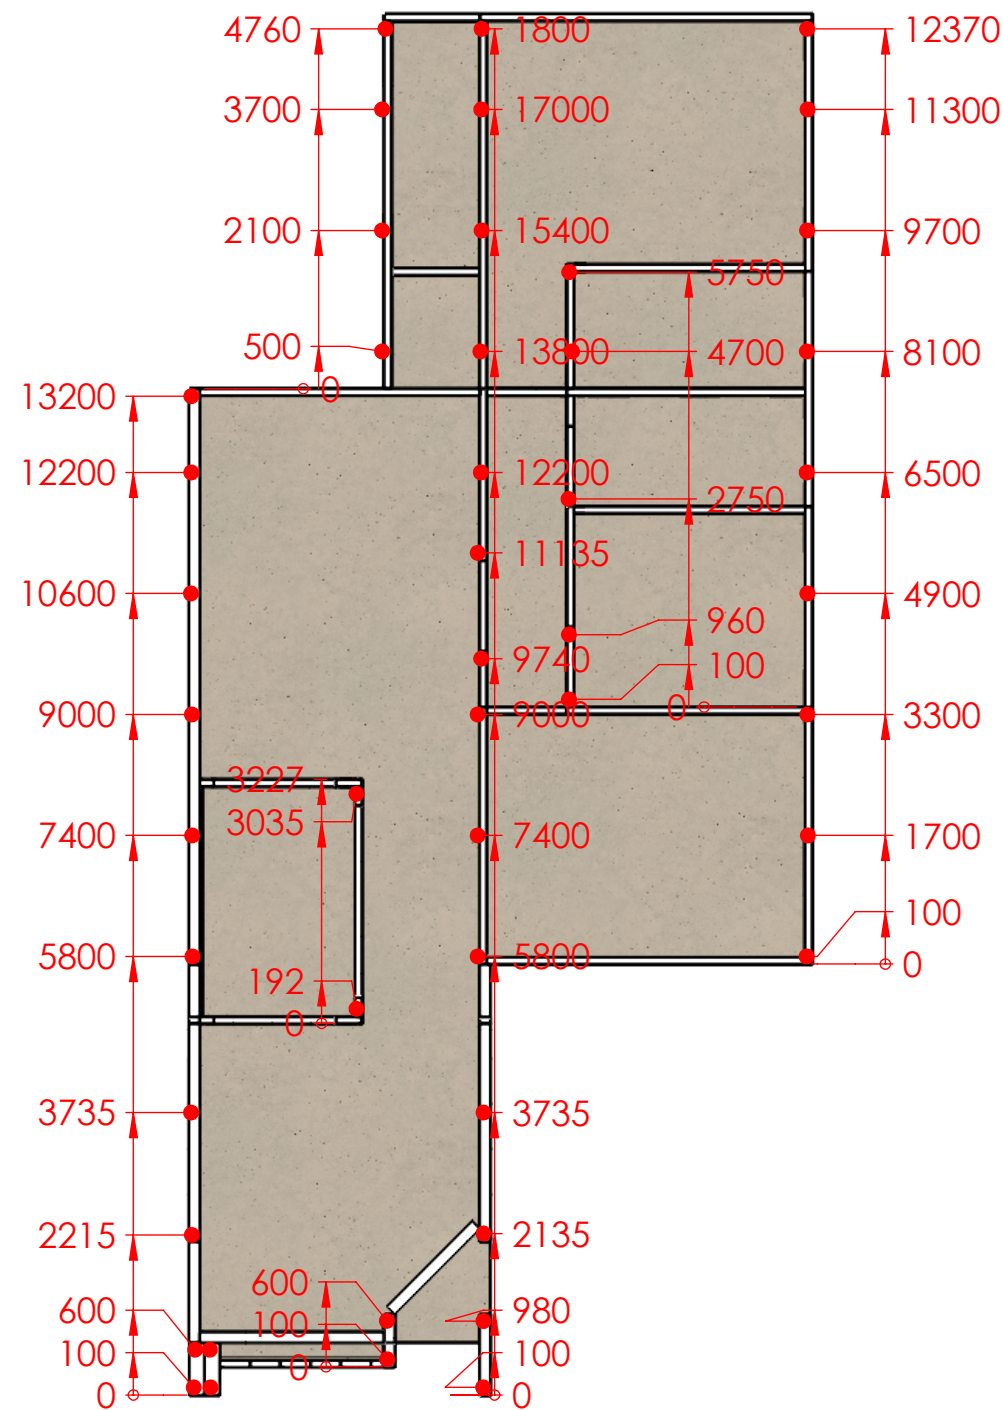

PLANA BAIXA DAS PAREDES - DIMENSÕES  
ESCALA 1 : 100

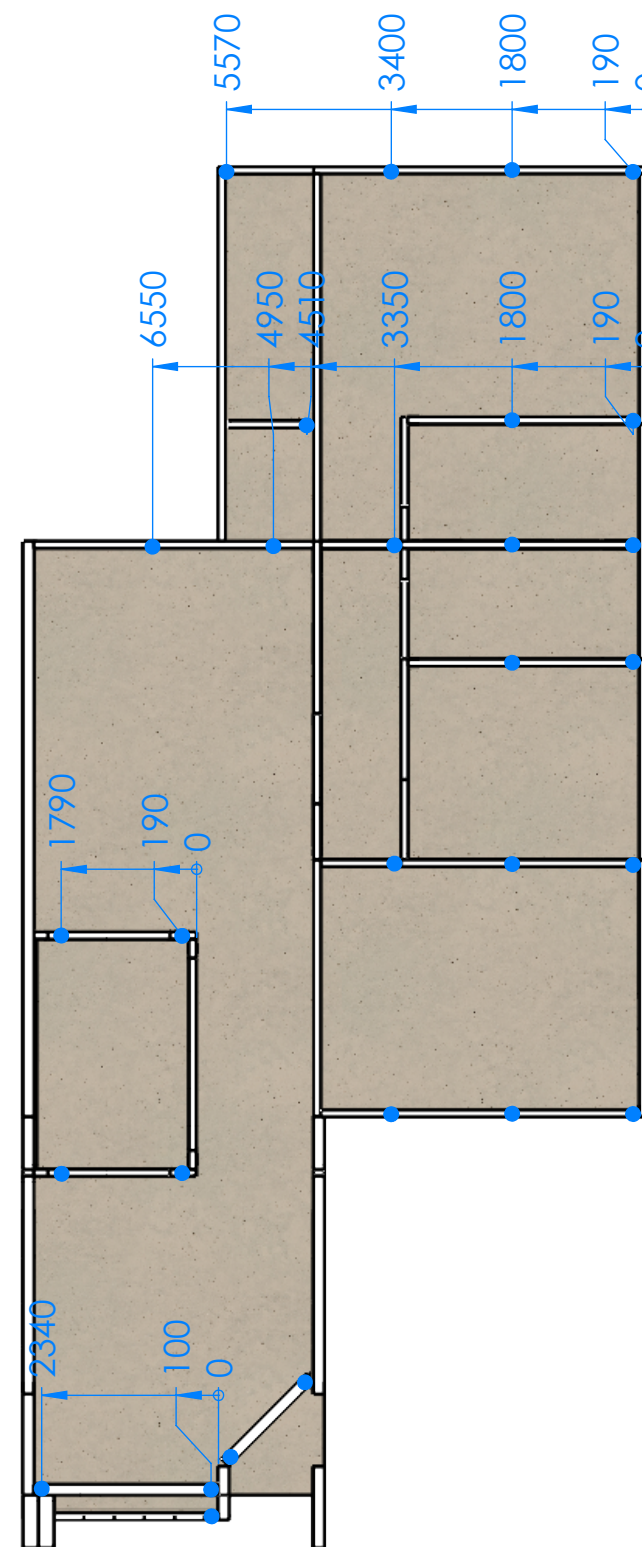

PLANA BAIXA DAS PAREDES - NÍVEL 1  
ESCALA 1 : 100

**OBSERVAÇÃO:**


- FIXAR CHUMBADORES CONFORME O DETALHAMENTO DE XECUÇÃO (ITEM 3);
- UTILIZAR CHUMBADORES CONFORME O MODELO PRESCRITO NO CADERNO DE MATERIAIS.



**TABELA DE REVISÕES**

N°	Data da rev.	Descrição	Desenhista
01	10/01/2019	Elaboração do detalhamento executivo	Daniel S. Gualberto

**Observações**


**PROJETO ESTRUTURAL**

	Proprietário(a): Ricardo de Souza Rodrigues	Referência: Detalhamento fixação chumbadores	
	Projeto: Residência unifamiliar em <i>Light Steel Framing</i>	ART de projeto: 20190240583	
Responsável Técnico Projeto:  JOHNATAN POTERALA - ENGENHEIRO CIVIL CREA: PR-158747/D		Desenhista: Daniel S. G	Prancha: 02 / 13
		Escala: Indicada	

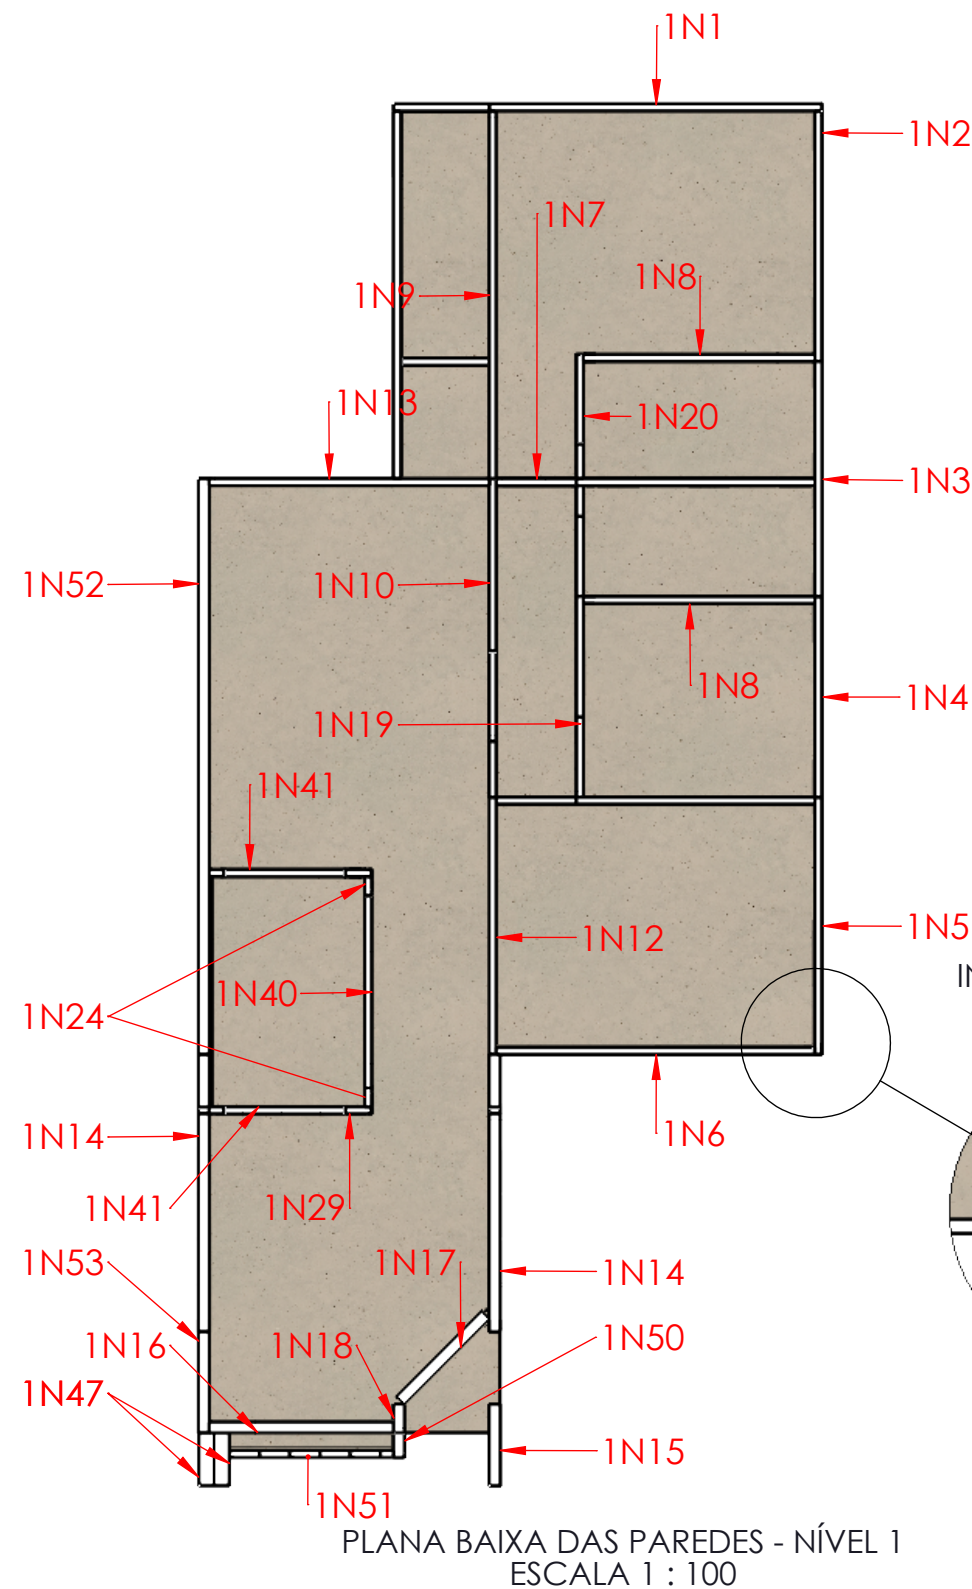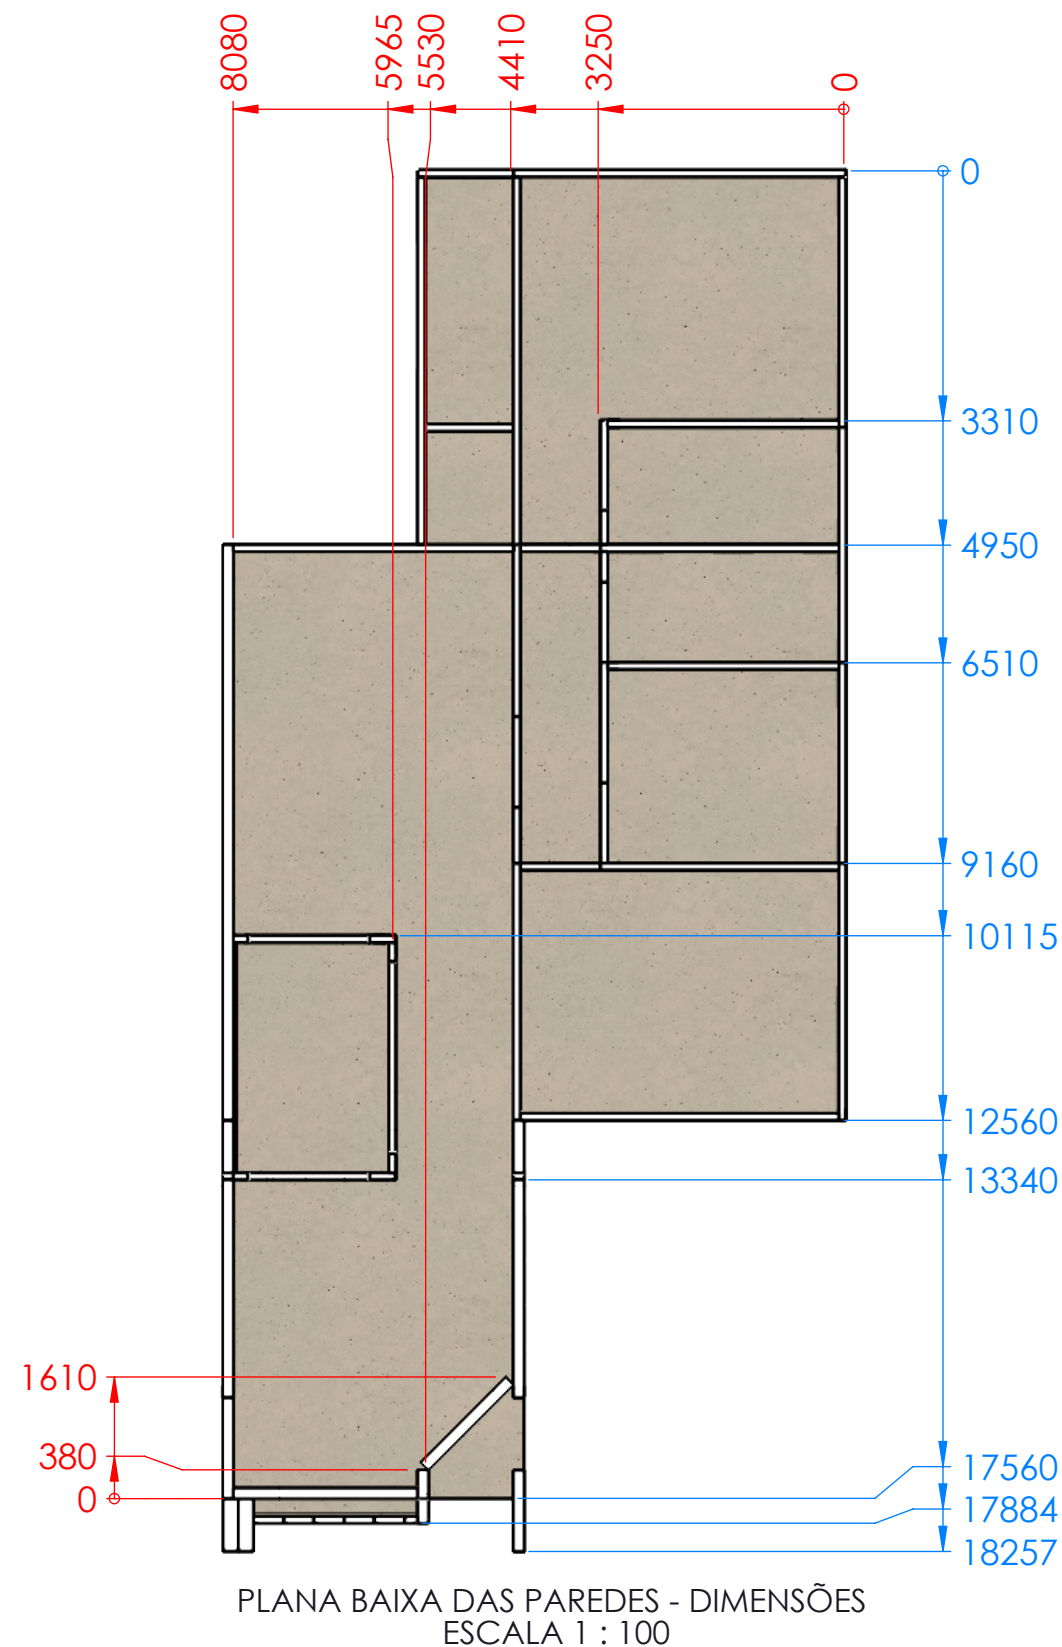

- OBSERVAÇÃO:**
- INICIAR A ALOCAÇÃO DOS PAINEIS NO PONTO DE INÍCIO CONFORME CADERNO DE DETALHES DE EXECUÇÃO (ITEM 4);
  - UTILIZAR PARAFUSOS PARAFUSOS E CHUMBADORES CONFORME CADERNO DE MATERIAIS E DETALHAMENTO DE LIGAÇÕES.

INICIAR A ALOCAÇÃO DOS PAINEIS AQUI

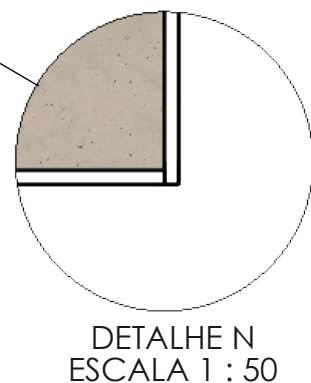

VER DETALHAMENTO DO CHAPEAMENTO NO CADERNO DE DETALHAMENTO DE EXECUÇÃO


DETALHE N  
ESCALA 1 : 50

## TABELA DE REVISÕES


Nº	Data da rev.	Descrição	Desenhista
01	10/01/2019	Elaboração do detalhamento executivo	Daniel S. Gualberto

## Observações


## PROJETO ESTRUTURAL

	Proprietário(a): Ricardo de Souza Rodrigues	Referência: Alocação dos painéis do pavimento térreo	
	Projeto: Residência unifamiliar em <i>Light Steel Framing</i>	ART de projeto: 20190240583	
Responsável Técnico Projeto:  JOHNATAN POTERALA - ENGENHEIRO CIVIL CREA: PR-158747/D		Desenhista: Daniel S. G	Prancha: <b>03</b> <b>13</b>
		Escala: Indicada	



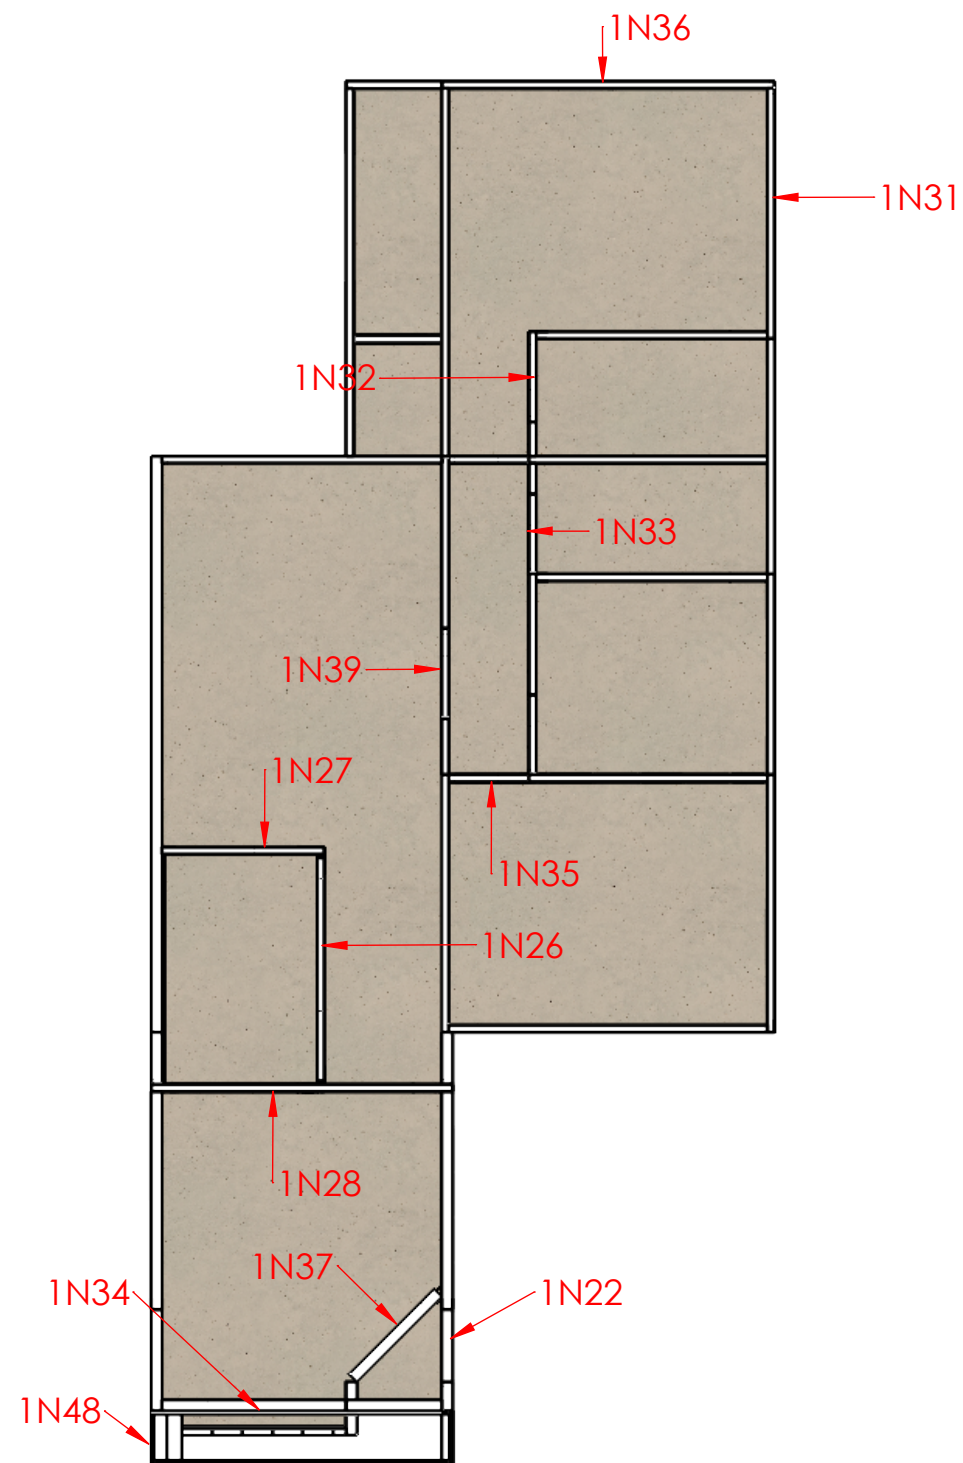

PLANA BAIXA DAS PAREDES - NÍVEL 2  
ESCALA 1 : 100

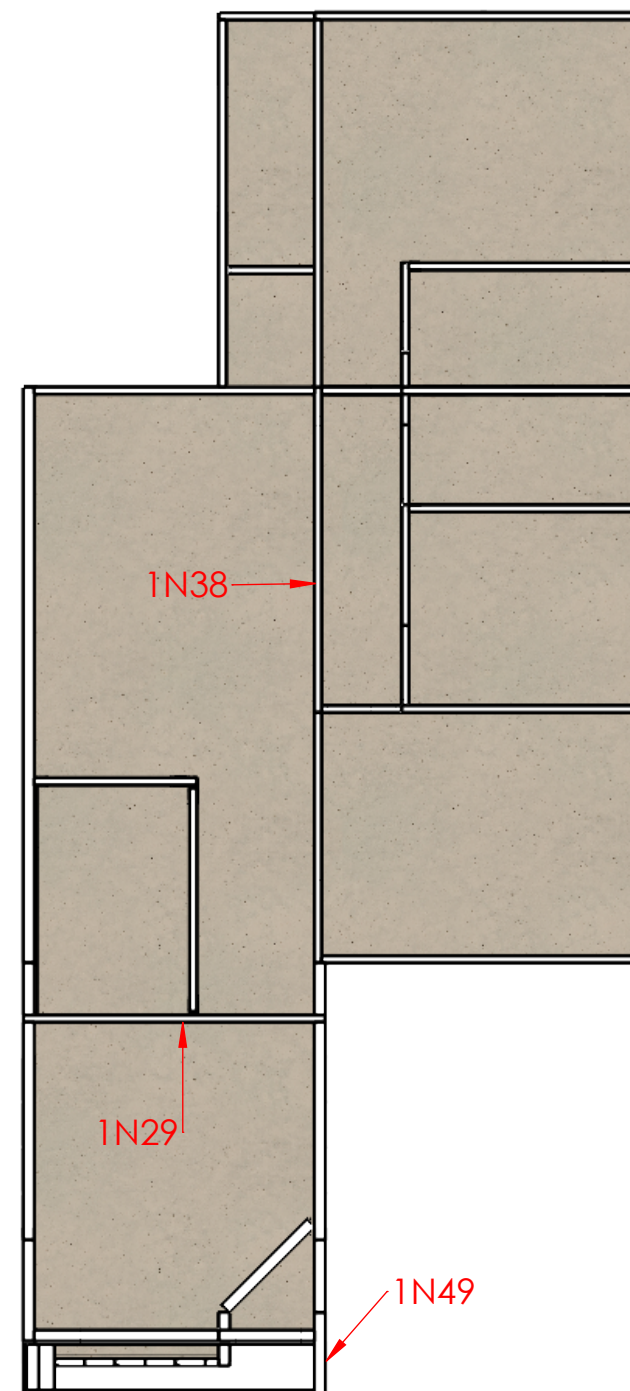

PLANA BAIXA DAS PAREDES - NÍVEL 3  
ESCALA 1 : 100

**OBSERVAÇÃO:**


- UTILIZAR CADERNO DE DETALHAMENTO DE LIGAÇÕES PARA FIXAÇÃO DOS PAINEIS DE NÍVEL SUPERIOR NOS INFERIORES (ITEM 5);
- UTILIZAR PARAFUSOS CONFORME LISTA DE MATERIAIS.

**TABELA DE REVISÕES**

N°	Data da rev.	Descrição	Desenhista
01	10/01/2019	Elaboração do detalhamento executivo	Daniel S. Gualberto


**Observações**

**PROJETO ESTRUTURAL**

	Proprietário(a): Ricardo de Souza Rodrigues	Referência: Alocação dos painéis do nível superior	
	Projeto: Residência unifamiliar em <i>Light Steel Framing</i>	ART de projeto: 20190240583	
Responsável Técnico Projeto:  JOHNATAN POTERALA - ENGENHEIRO CIVIL CREA: PR-158747/D		Desenhista: Daniel S. G	Prancha: 04 / 13
		Escala: Indicada	

OBSERVAÇÃO:

- UTILIZAR PARAFUSOS DO TIPO PB 4,8 X 19 mm COM ESPAÇAMENTO CONFORME CADERNO DE DETALHAMENTO DE LIGAÇÕES
- UTILIZAR CADERNO DE DET. DE EXECUÇÃO PARA FIXAÇÃO PAINEL/PAINEL (ITEM 5).

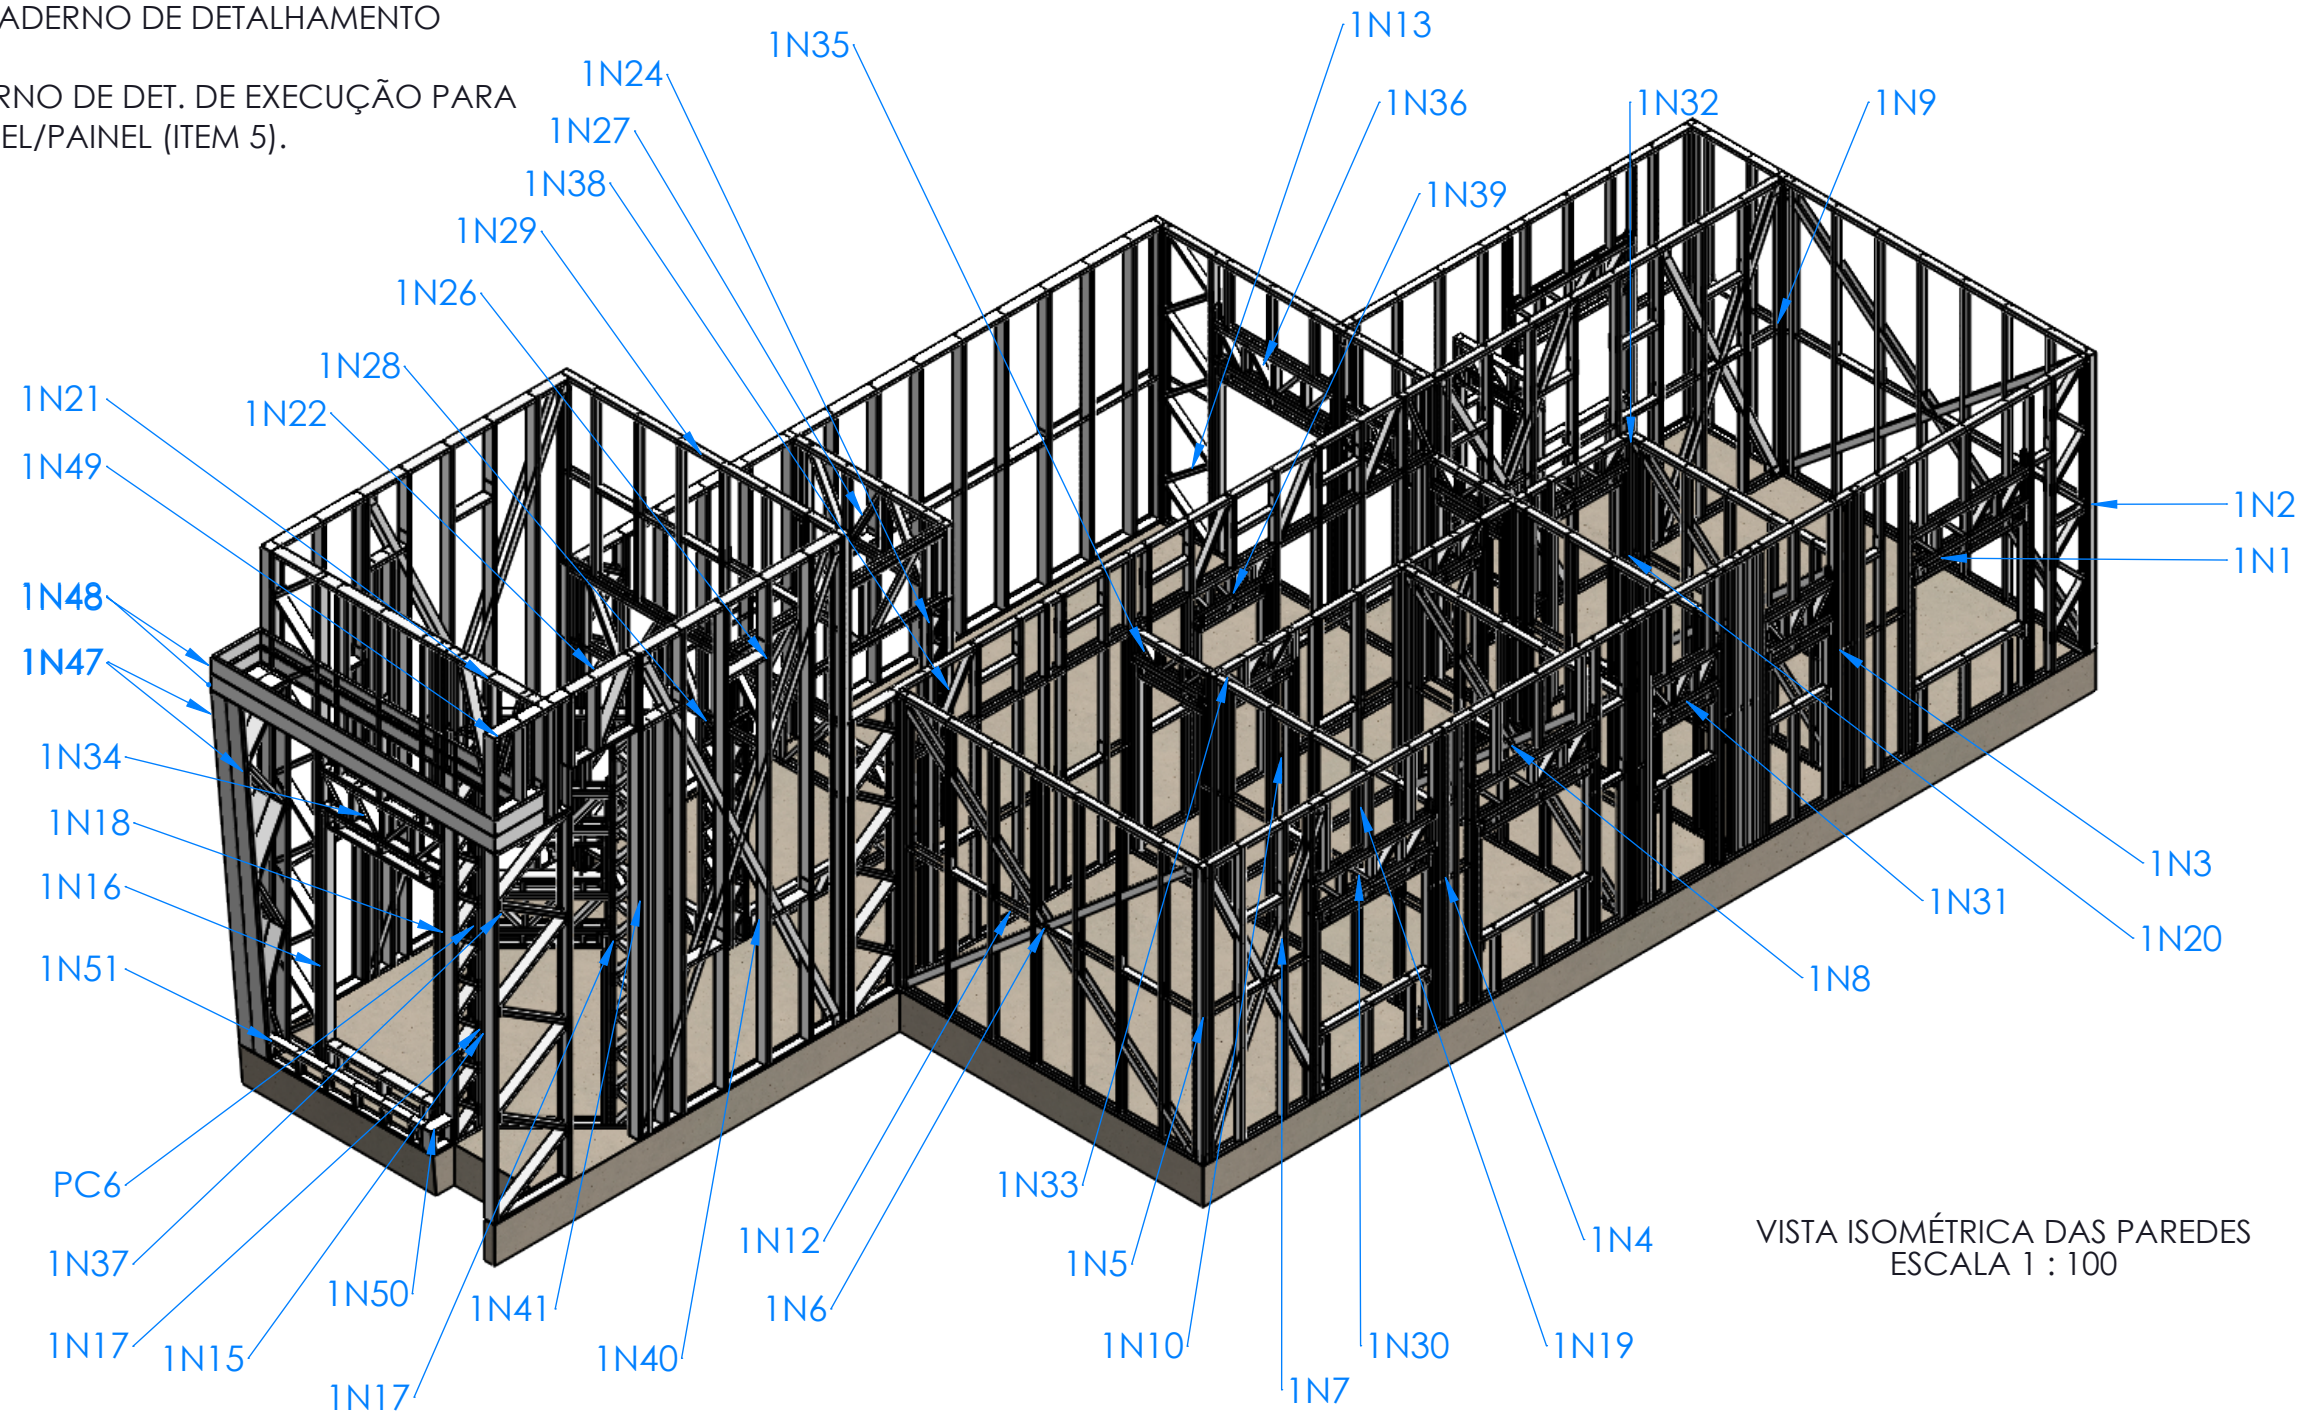


VISTA ISOMÉTRICA DAS PAREDES  
ESCALA 1 : 100

TABELA DE REVISÕES


N°	Data da rev.	Descrição	Desenhista
01	10/01/2019	Elaboração do detalhamento executivo	Daniel S. Gualberto

Observações

PROJETO ESTRUTURAL

	Proprietário(a): Ricardo de Souza Rodrigues	Referência: Vista isométrica do primeiro pavimento	
	Projeto: Residência unifamiliar em <i>Light Steel Framing</i>	ART de projeto: 20190240583	
Responsável Técnico Projeto:  JOHNATAN POTERALA - ENGENHEIRO CIVIL CREA: PR-158747/D		Desenhista: Daniel S. G	Prancha: 05 / 13
		Escala: Indicada	



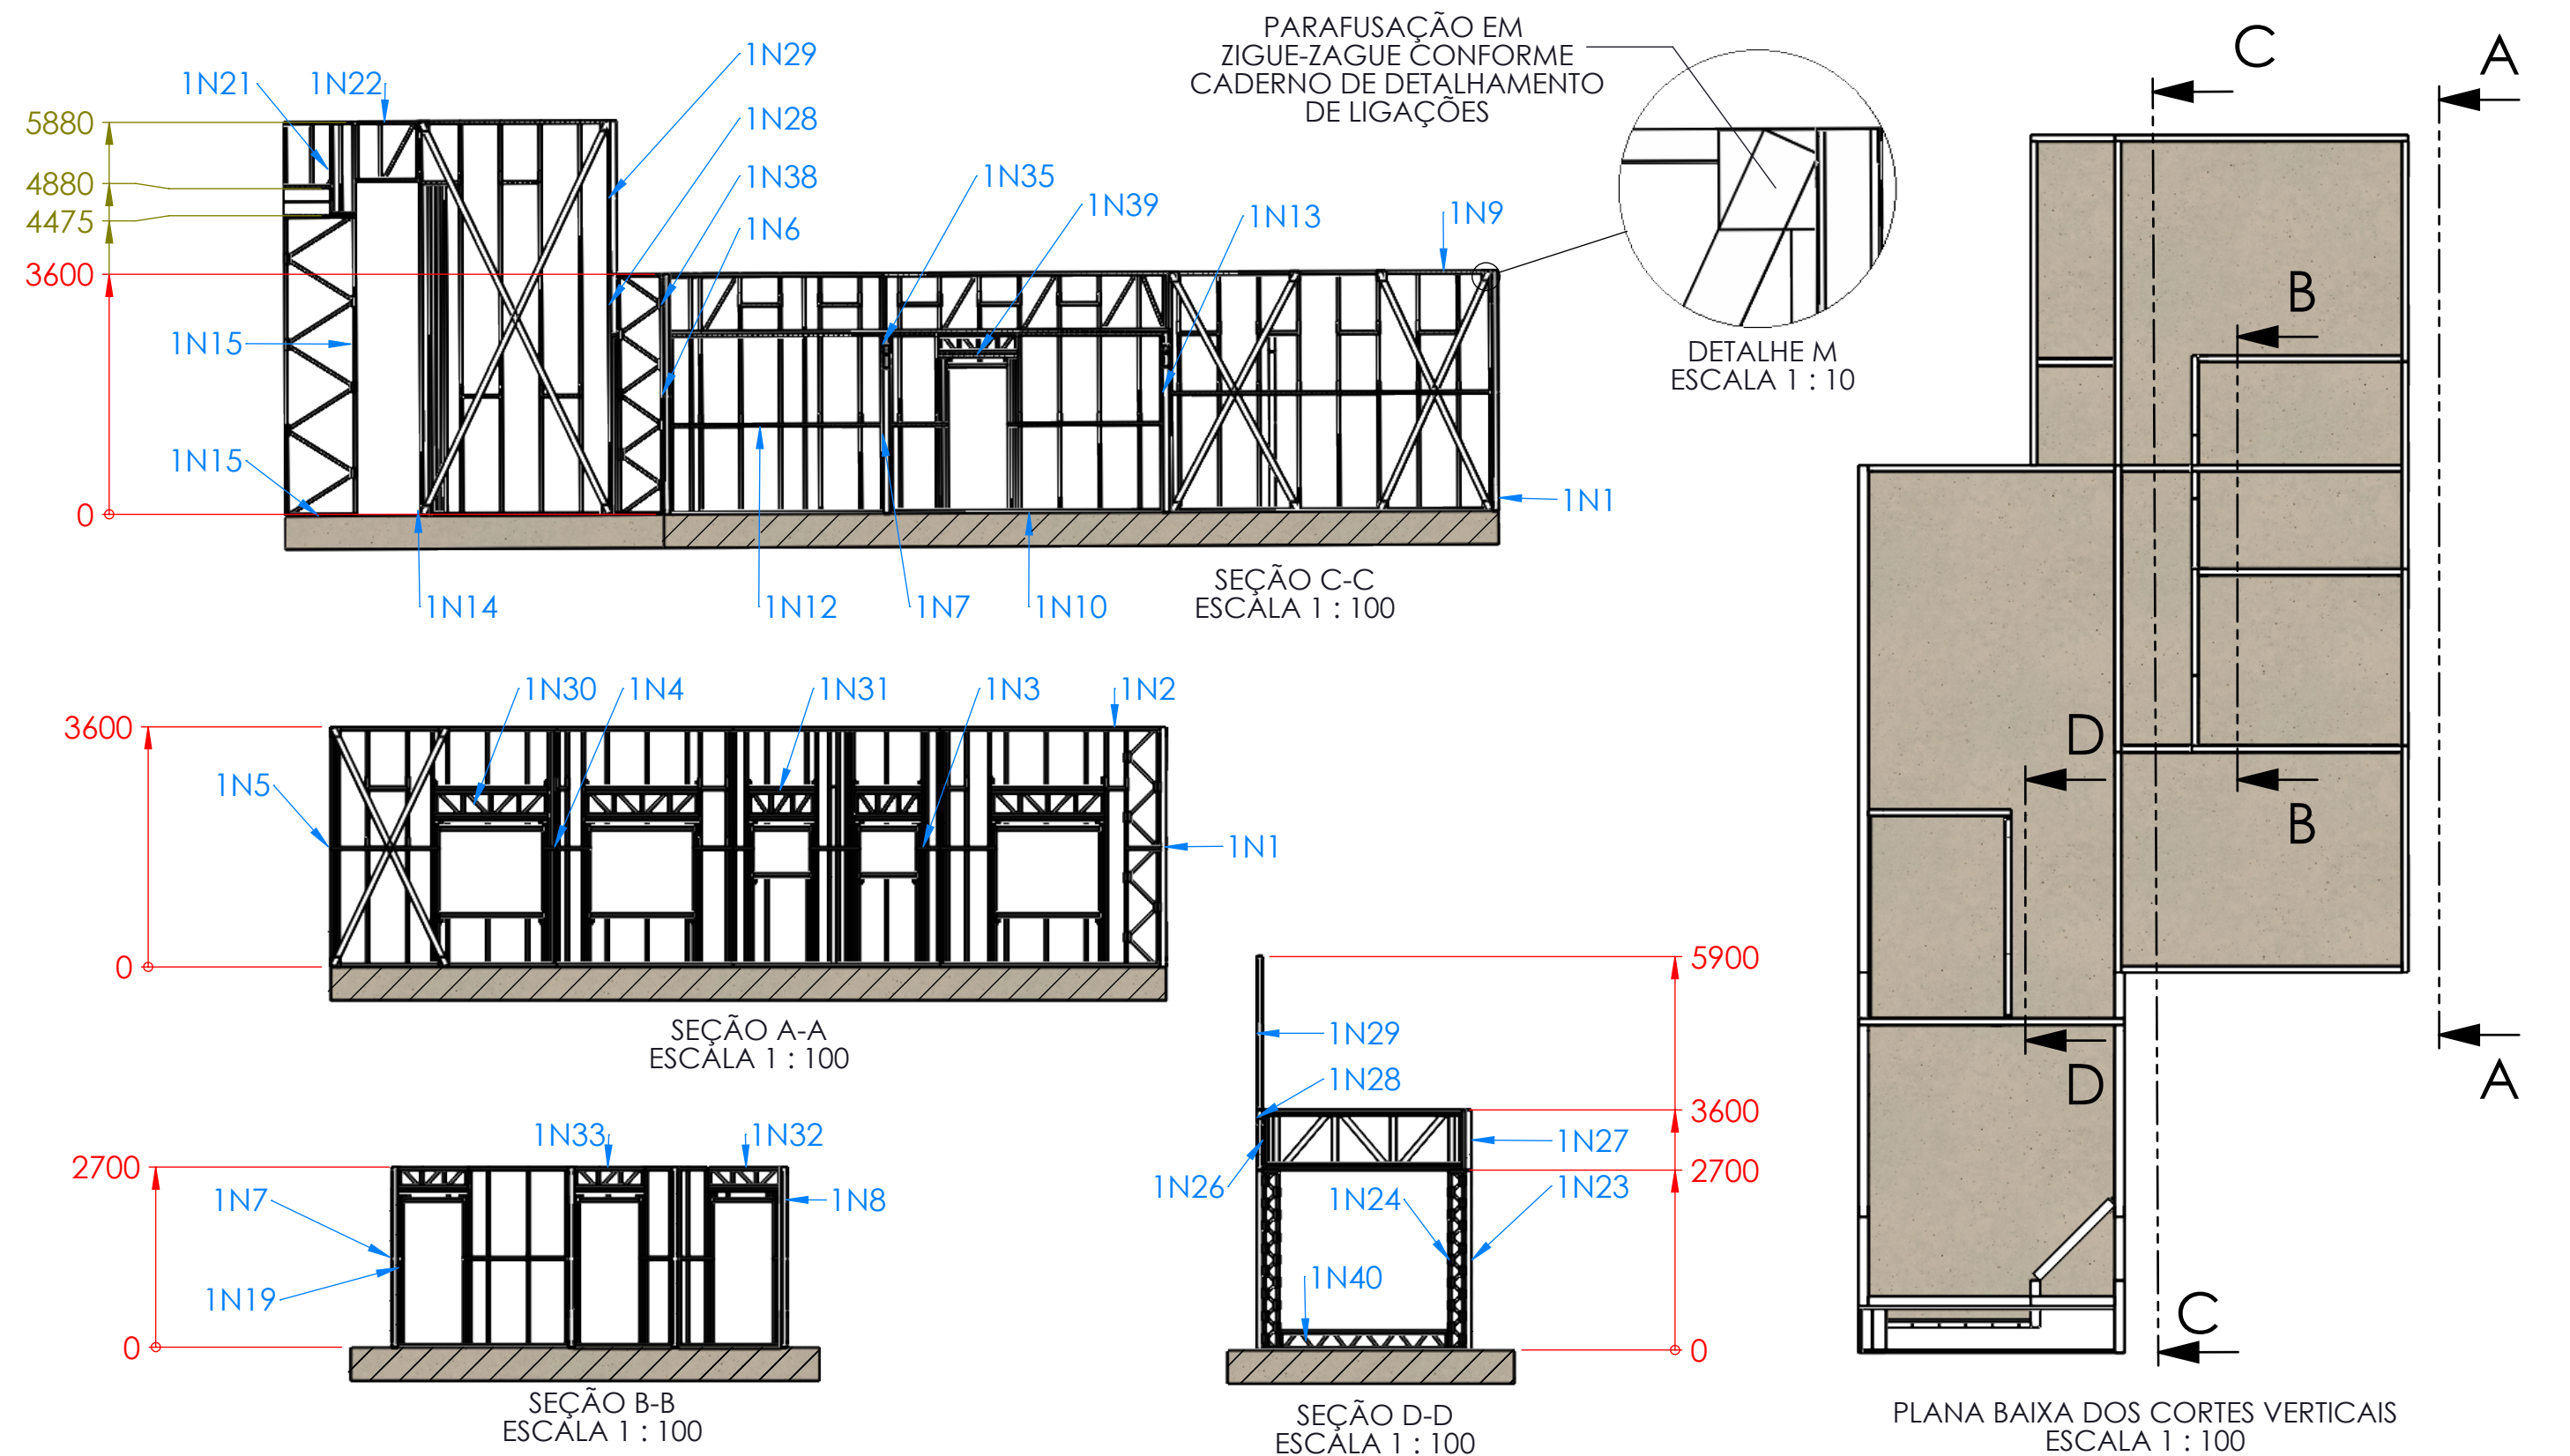

## TABELA DE REVISÕES

Nº	Data da rev.	Descrição	Desenhista
01	10/01/2019	Elaboração do detalhamento executivo	Daniel S. Gualberto

## Observações

## PROJETO ESTRUTURAL



Proprietário(a):  
Ricardo de Souza Rodrigues  
Projeto:  
Residência unifamiliar em *Light Steel Framing*

Referência:  
Cortes verticais

ART de projeto:  
20190240583

Desenhista:  
Daniel S. G






Escala:  
Indicada

Prancha

06 / 13

Responsável Técnico Projeto:

JOHNATAN POTERALA - ENGENHEIRO CIVIL  
CREA: PR-158747/D

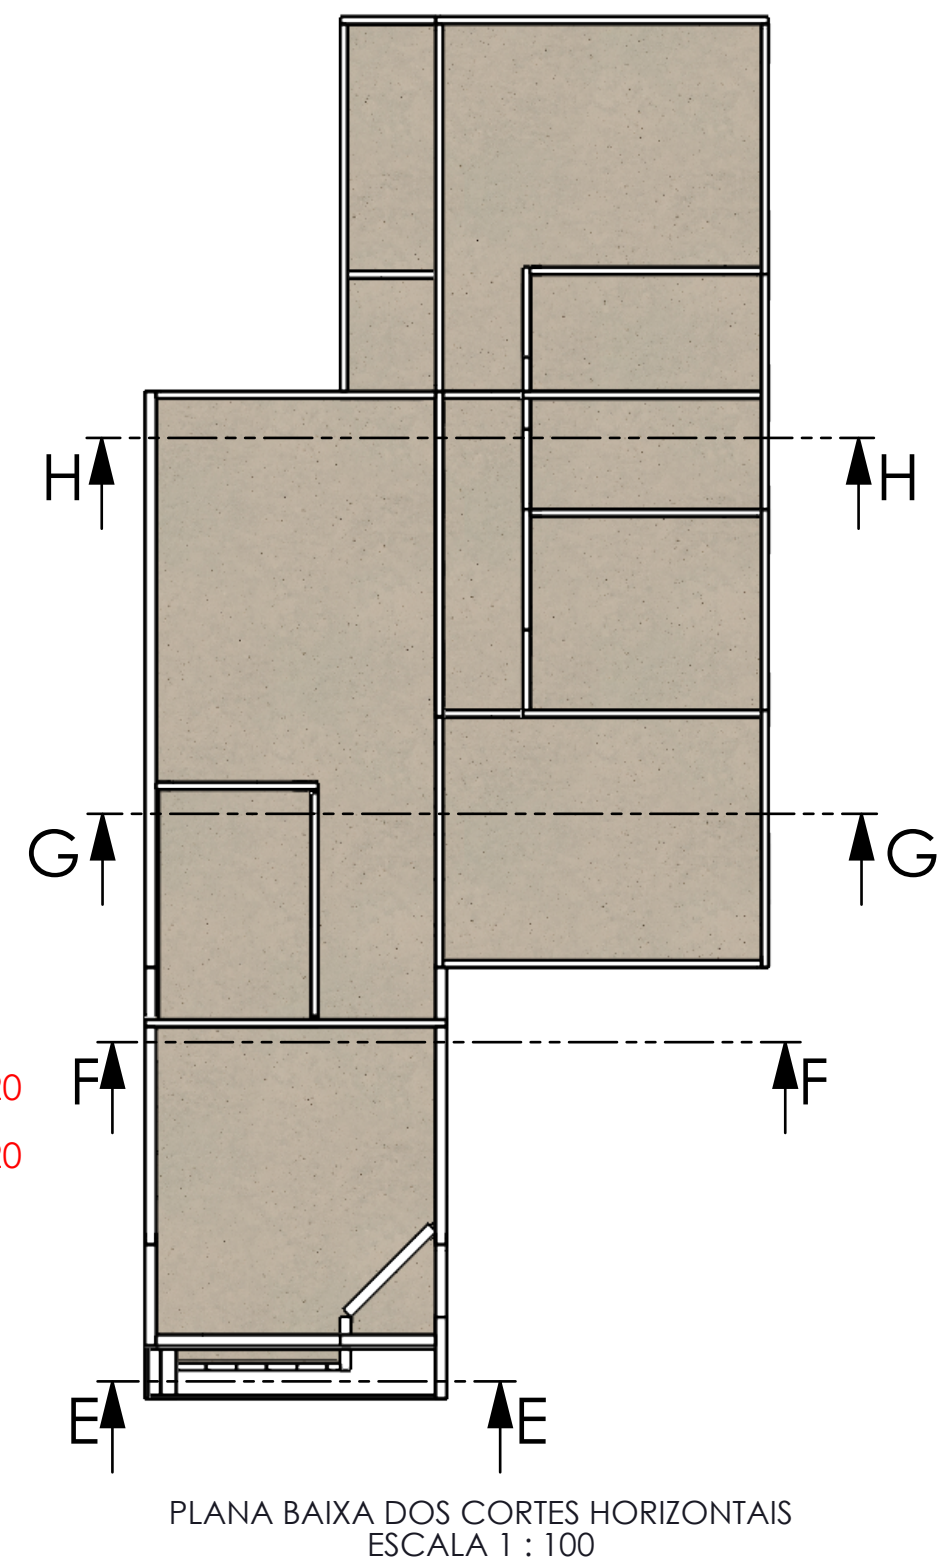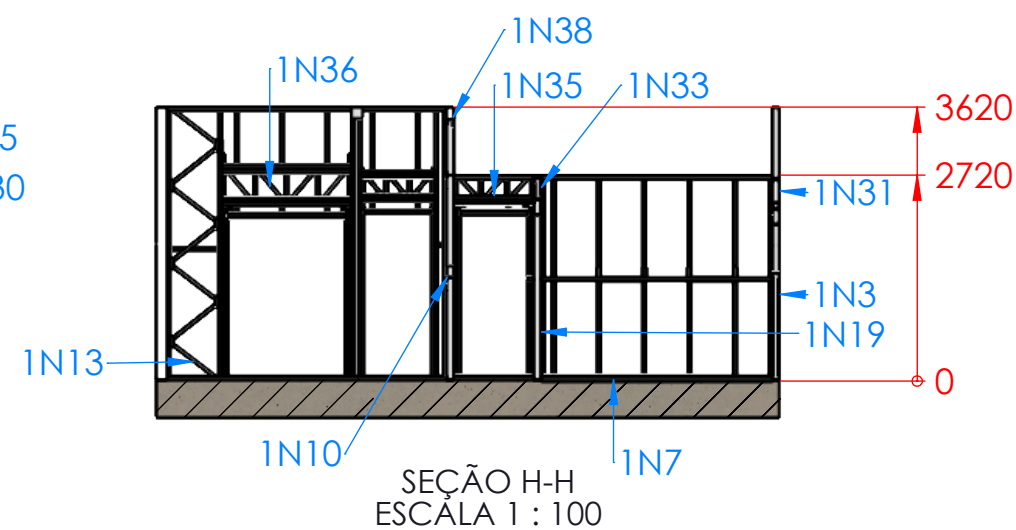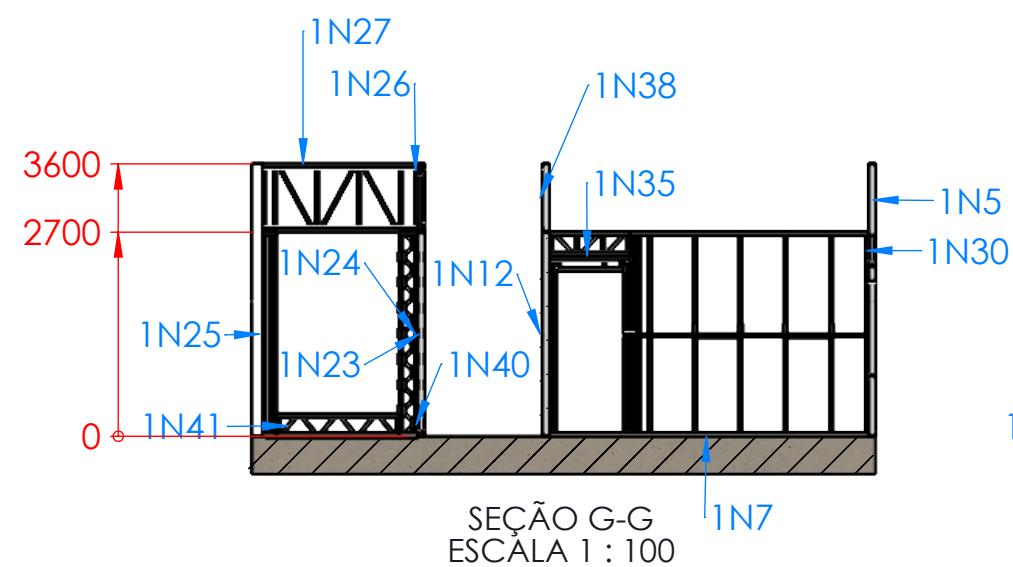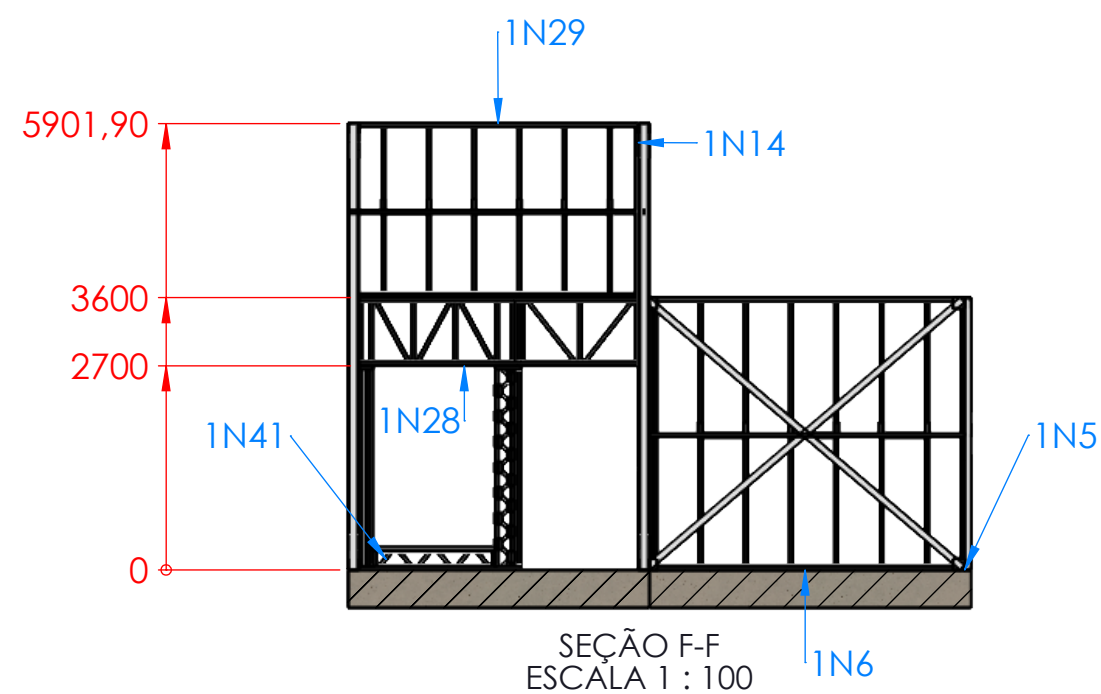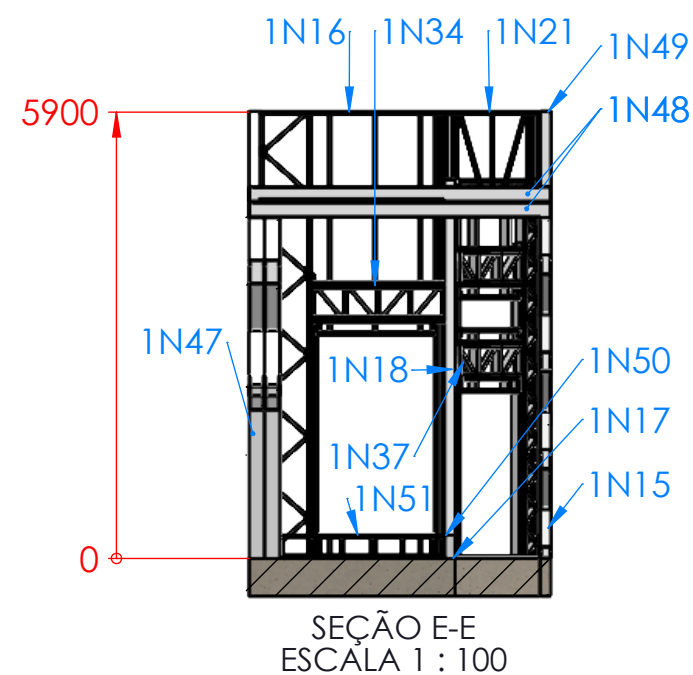

## TABELA DE REVISÕES

N°	Data da rev.	Descrição	Desenhista
01	10/01/2019	Elaboração do detalhamento executivo	Daniel S. Gualberto

## Observações

## PROJETO ESTRUTURAL



Proprietário(a):  
Ricardo de Souza Rodrigues  
Projeto:  
Residência unifamiliar em *Light Steel Framing*

Referência:  
Cortes horizontais

ART de projeto:  
20190240583

Desenhista:  
Daniel S. G

Escala:  
Indicada

Prancha:  
07 / 13


Responsável Técnico Projeto:

JOHNATAN POTERALA - ENGENHEIRO CIVIL  
CREA: PR-158747/D




OBSERVAÇÃO:


- UTILIZAR CADERNO DE DETALHAMENTO DE EXECUÇÃO PARA A PARAFUSAÇÃO DAS TRELIÇAS NAS PAREDES (ITEM 6);
- UTILIZAR O CADERNO DE DET. DE LIGAÇÕES .

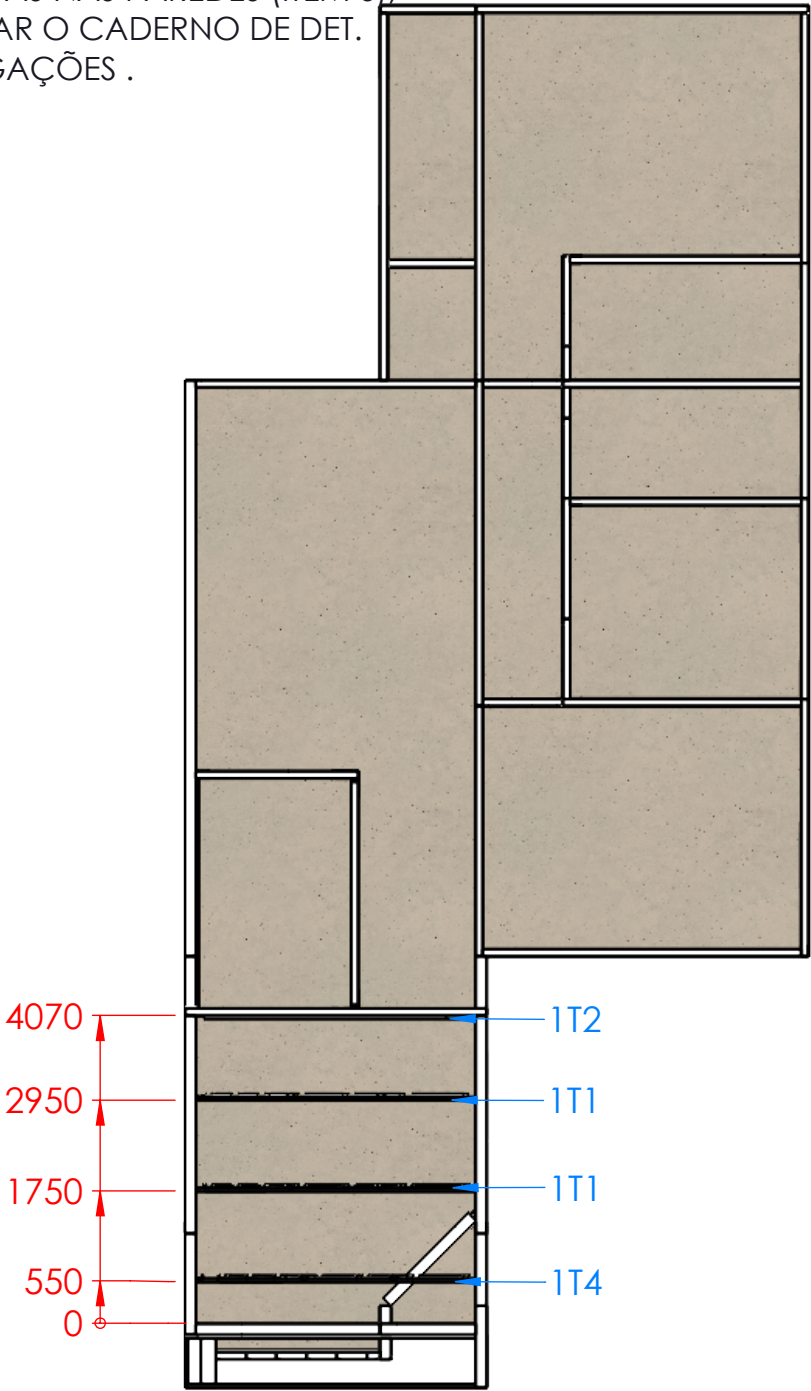


PLANTA BAIXA DA COBERTURA 1 - NÍVEL 1  
ESCALA 1 : 100

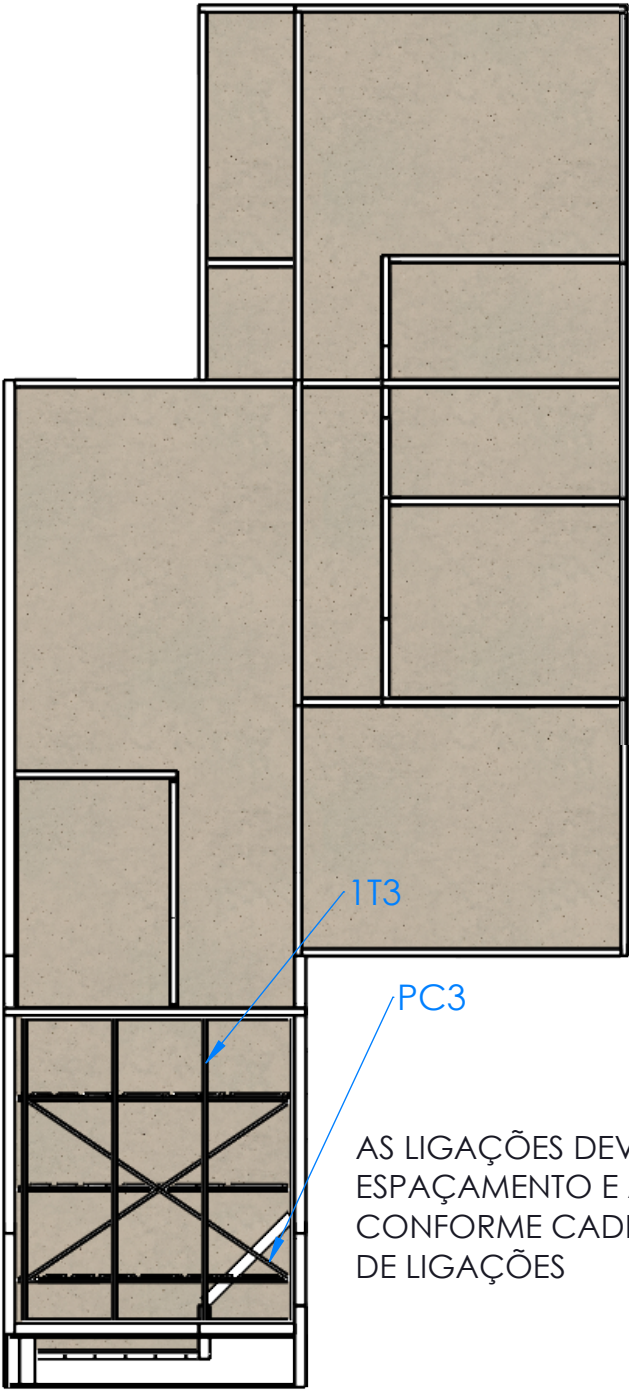

PLANTA BAIXA DA COBERTURA 1 - NÍVEL 2  
ESCALA 1 : 100

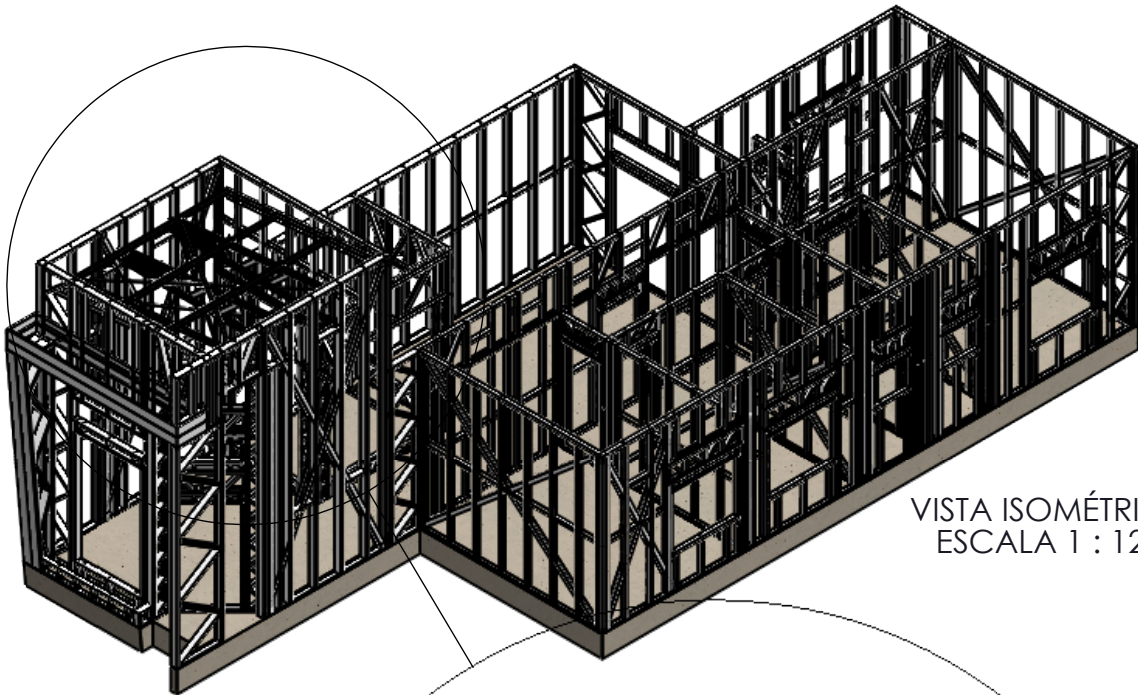

VISTA ISOMÉTRICA  
ESCALA 1 : 125

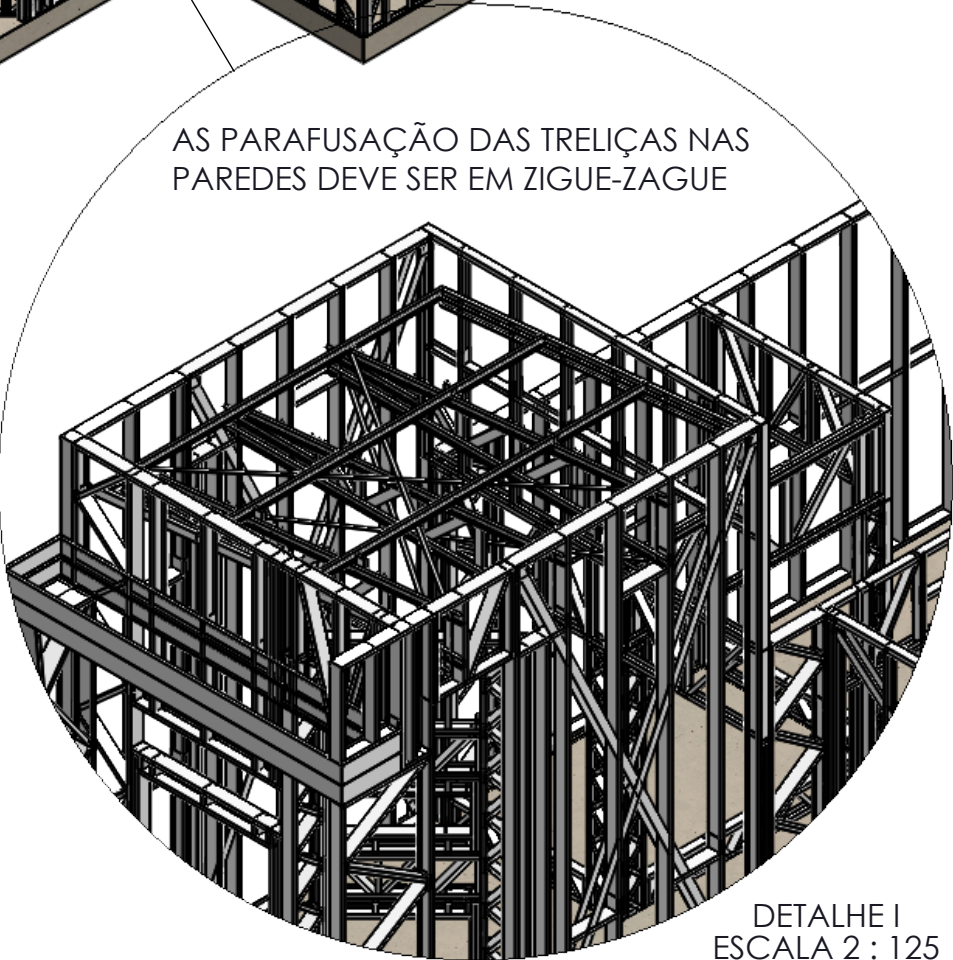


DETALHE I  
ESCALA 2 : 125

TABELA DE REVISÕES

N°	Data da rev.	Descrição	Desenhista
01	10/01/2019	Elaboração do detalhamento executivo	Daniel S. Gualberto

Observações


PROJETO ESTRUTURAL

	Proprietário(a): Ricardo de Souza Rodrigues	Referência: Detalhamento da cobertura 1	
	Projeto: Residência unifamiliar em <i>Light Steel Framing</i>	ART de projeto: 20190240583	
Responsável Técnico Projeto:  JOHNATAN POTERALA - ENGENHEIRO CIVIL CREA: PR-158747/D		Desenhista: Daniel S. G	Prancha: 08 / 13
		Escala: Indicada	




OBSERVAÇÃO:

- UTILIZAR CADERNO DE DETALHAMENTO DE EXECUÇÃO PARA A PARAFUSAÇÃO DAS FITAS NAS TRELIÇAS (ITEM 7);
- UTILIZAR O CADERNO DE DET. DE LIGAÇÕES (ITEM 3).

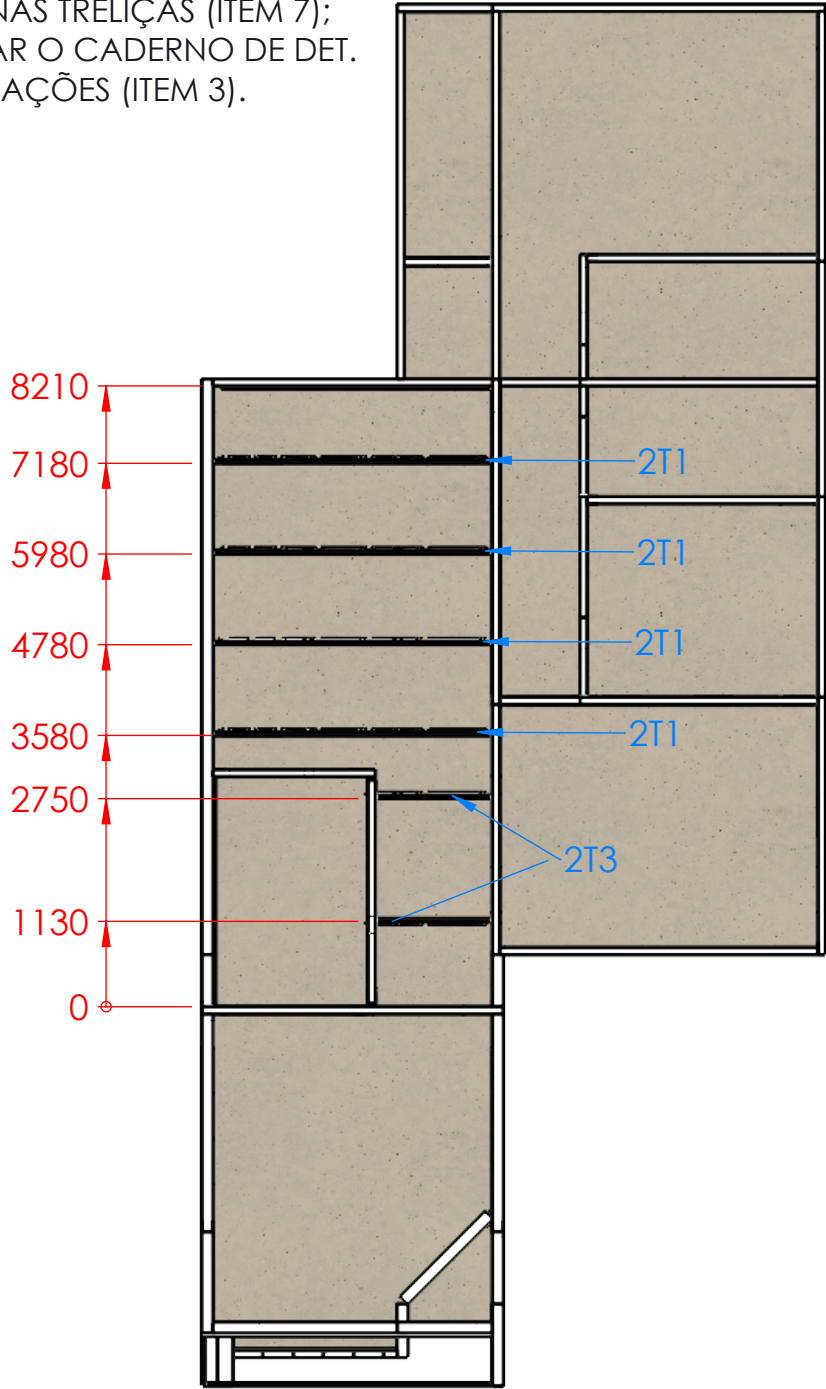


PLANTA BAIXA DA COBERTURA 2 - NÍVEL 1  
ESCALA 1 : 100

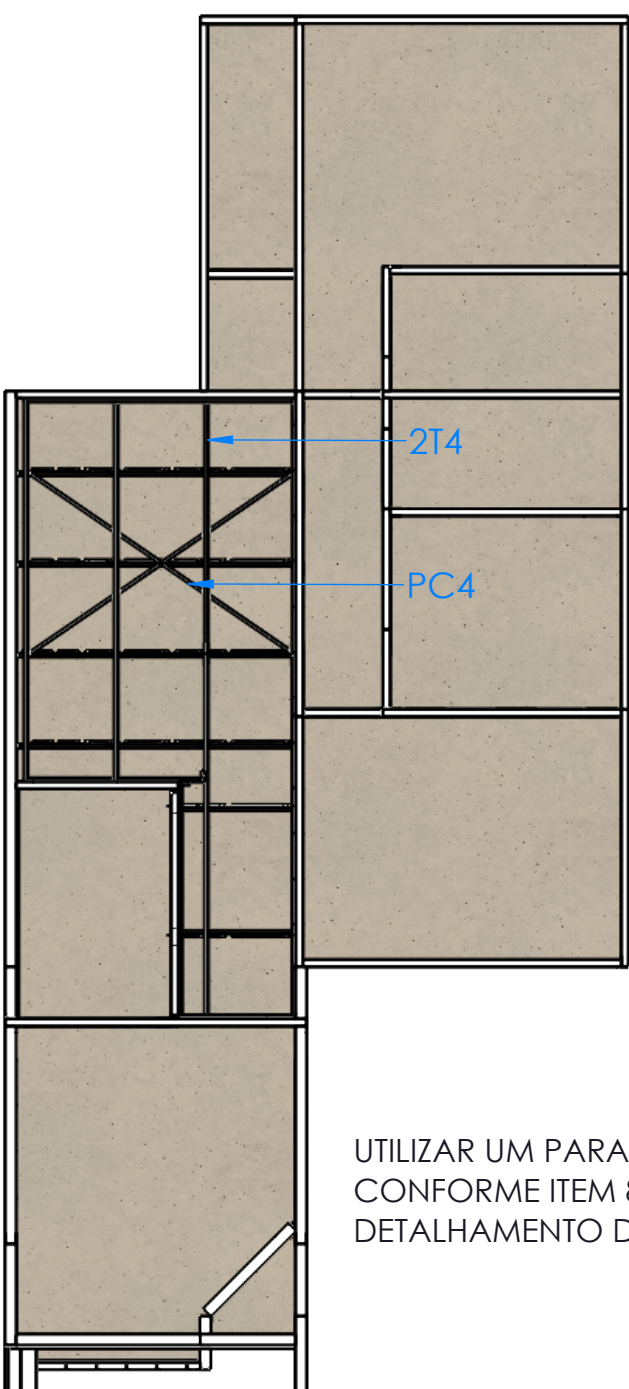


PLANTA BAIXA DA COBERTURA 2 - NÍVEL 2  
ESCALA 1 : 100

UTILIZAR UM PARAFUSO POR PONTO  
CONFORME ITEM 8 DO CADERNO DE  
DETALHAMENTO DE LIGAÇÕES.

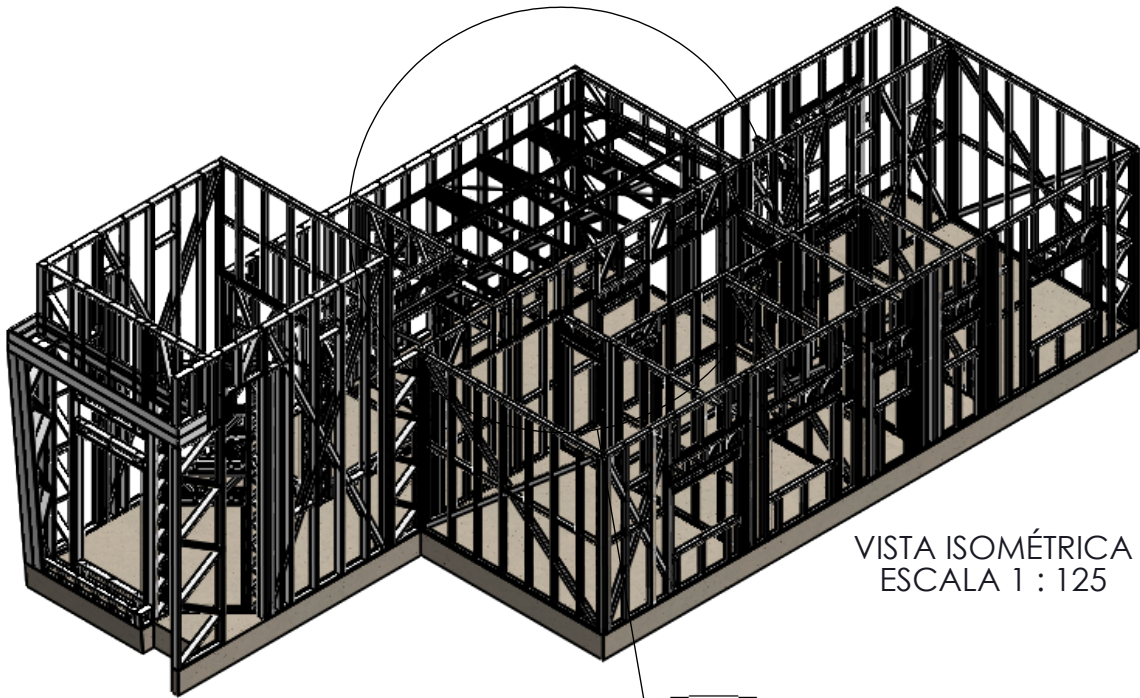

VISTA ISOMÉTRICA  
ESCALA 1 : 125

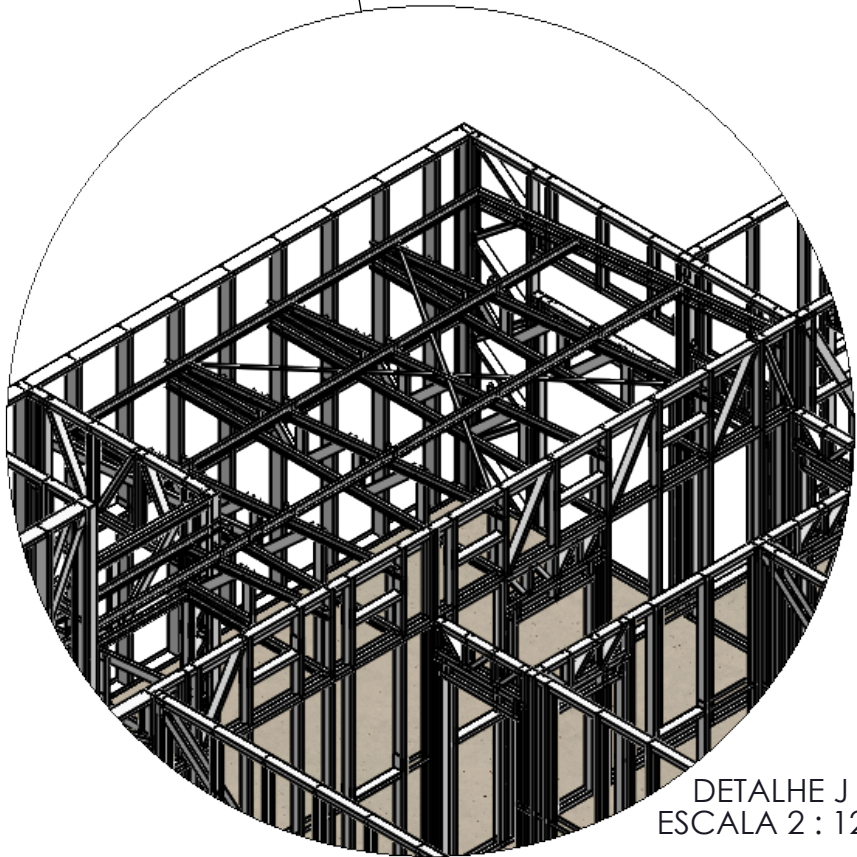


DETALHE J  
ESCALA 2 : 125

TABELA DE REVISÕES


N°	Data da rev.	Descrição	Desenhista
01	10/01/2019	Elaboração do detalhamento executivo	Daniel S. Gualberto

Observações

PROJETO ESTRUTURAL


	Proprietário(a): Ricardo de Souza Rodrigues	Referência: Detalhamento da cobertura 2	
	Projeto: Residência unifamiliar em <i>Light Steel Framing</i>	ART de projeto: 20190240583	
Responsável Técnico Projeto:  JOHNATAN POTERALA - ENGENHEIRO CIVIL CREA: PR-158747/D		Desenhista: Daniel S. G	Prancha: 09 / 13
		Escala: Indicada	



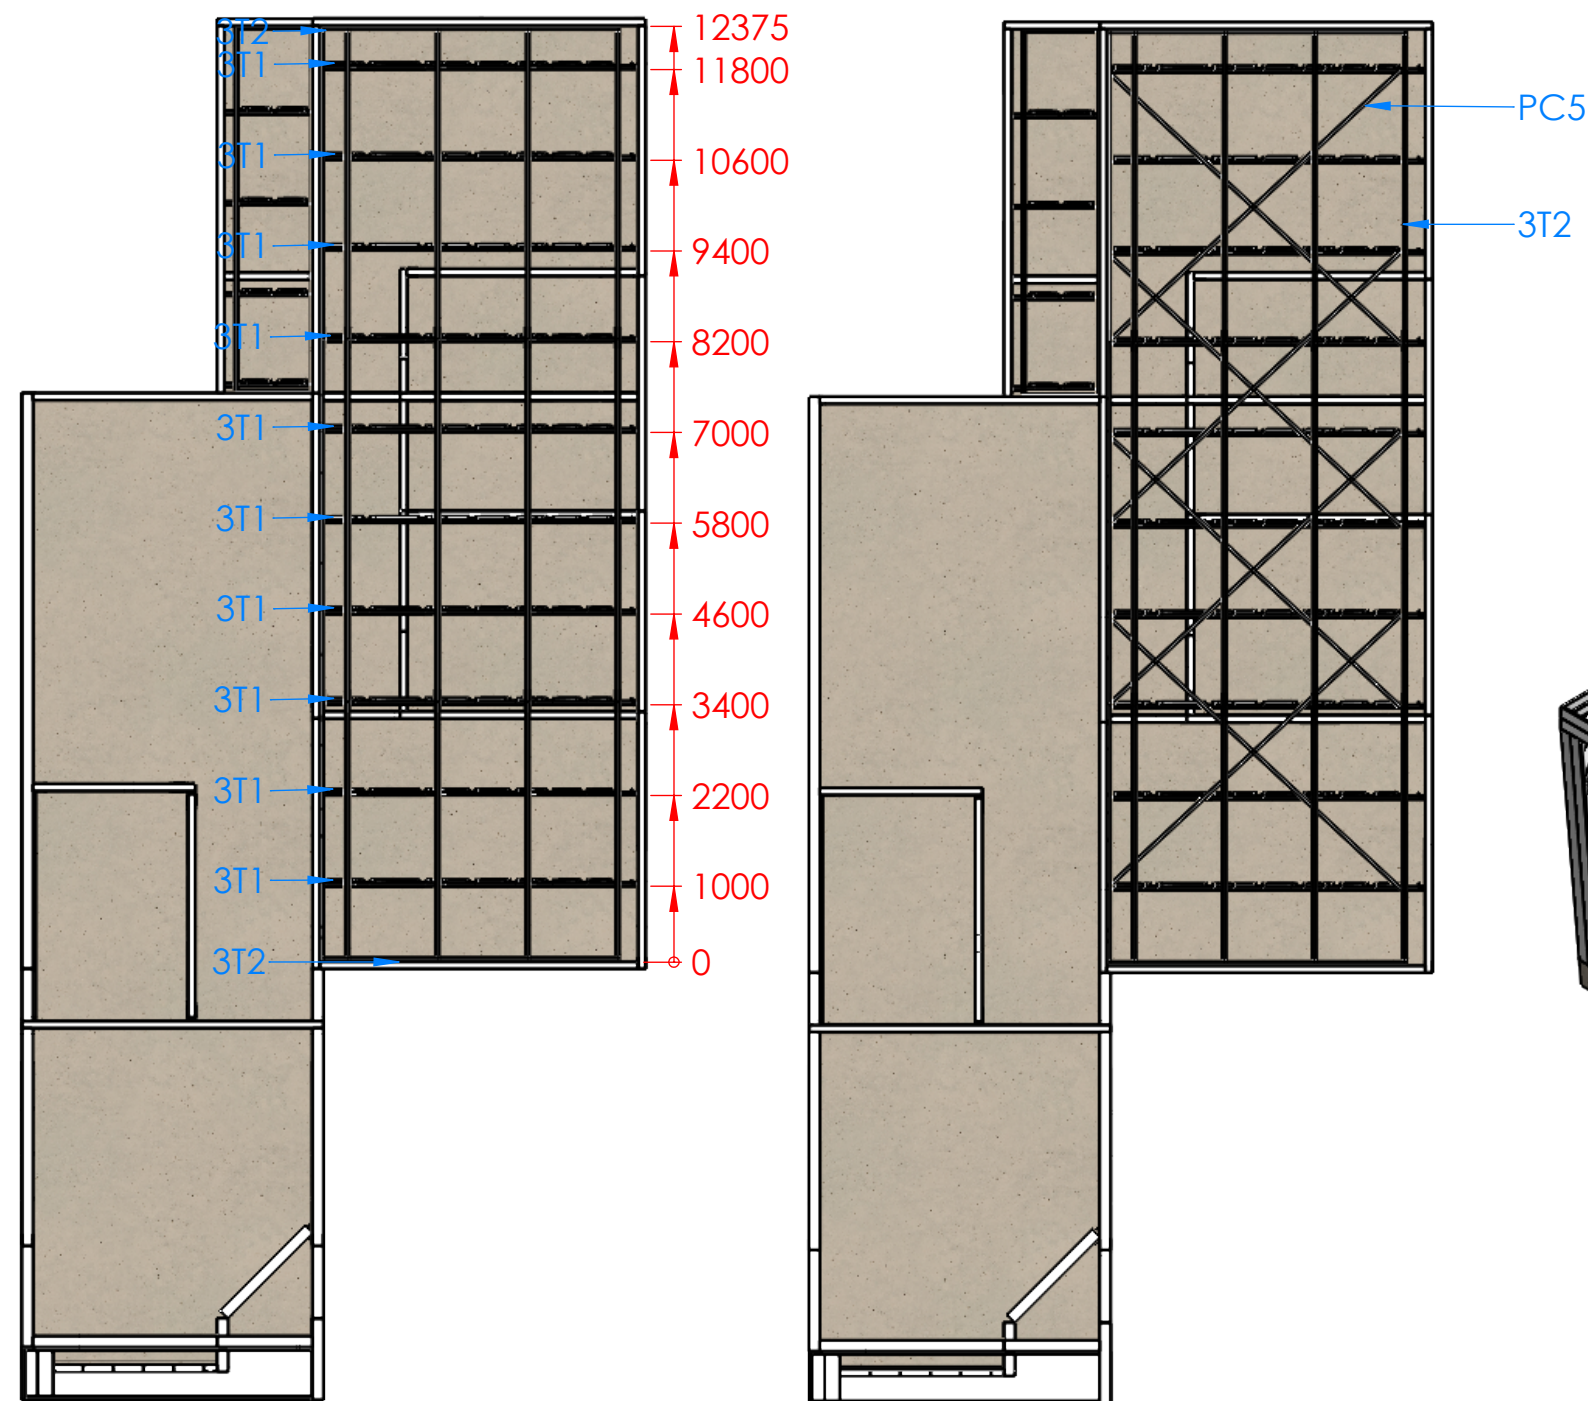

PLANTA BAIXA DA COBERTURA 3 - NÍVEL 1  
ESCALA 1 : 100

PLANTA BAIXA DA COBERTURA 3 - NÍVEL 2  
ESCALA 1 : 100

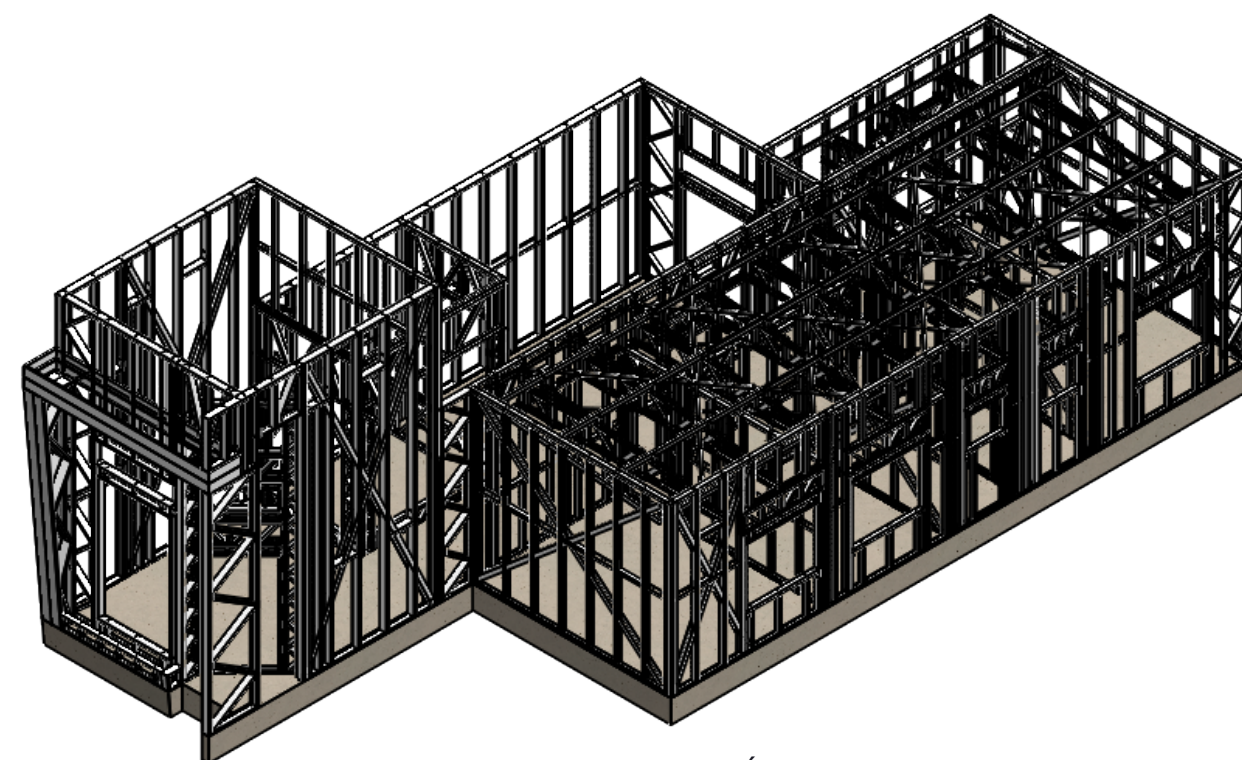


VISTA ISOMÉTRICA  
ESCALA 1 : 125


## TABELA DE REVISÕES

Nº	Data da rev.	Descrição	Desenhista
01	10/01/2019	Elaboração do detalhamento executivo	Daniel S. Gualberto


## Observações

## PROJETO ESTRUTURAL


	Proprietário(a): Ricardo de Souza Rodrigues	Referência: Detalhamento da cobertura 3	
	Projeto: Residência unifamiliar em <i>Light Steel Framing</i>	ART de projeto: 20190240583	
Responsável Técnico Projeto:  JOHNATAN POTERALA - ENGENHEIRO CIVIL CREA: PR-158747/D		Desenhista: Daniel S. G	Prancha: 10 / 13
		Escala: Indicada	

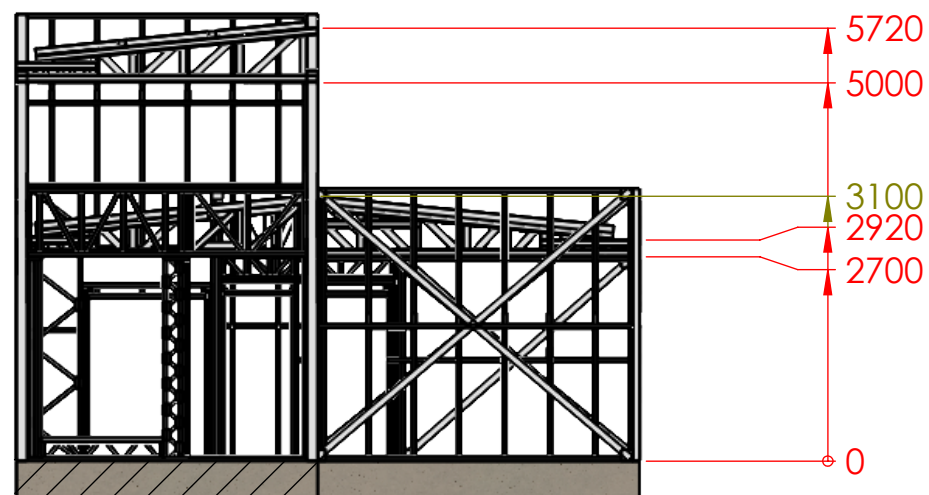

SEÇÃO L-L  
ESCALA 1 : 100

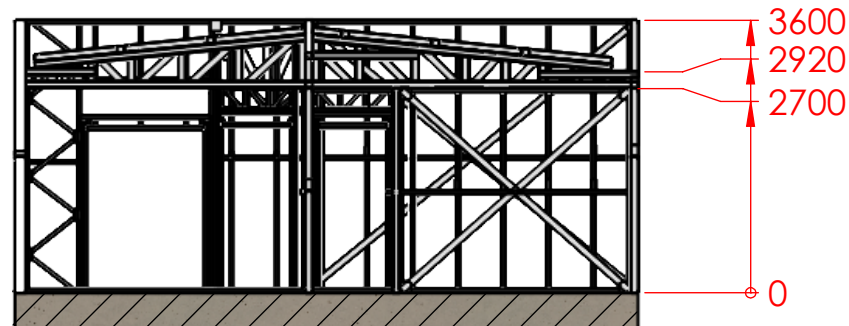

SEÇÃO K-K  
ESCALA 1 : 100

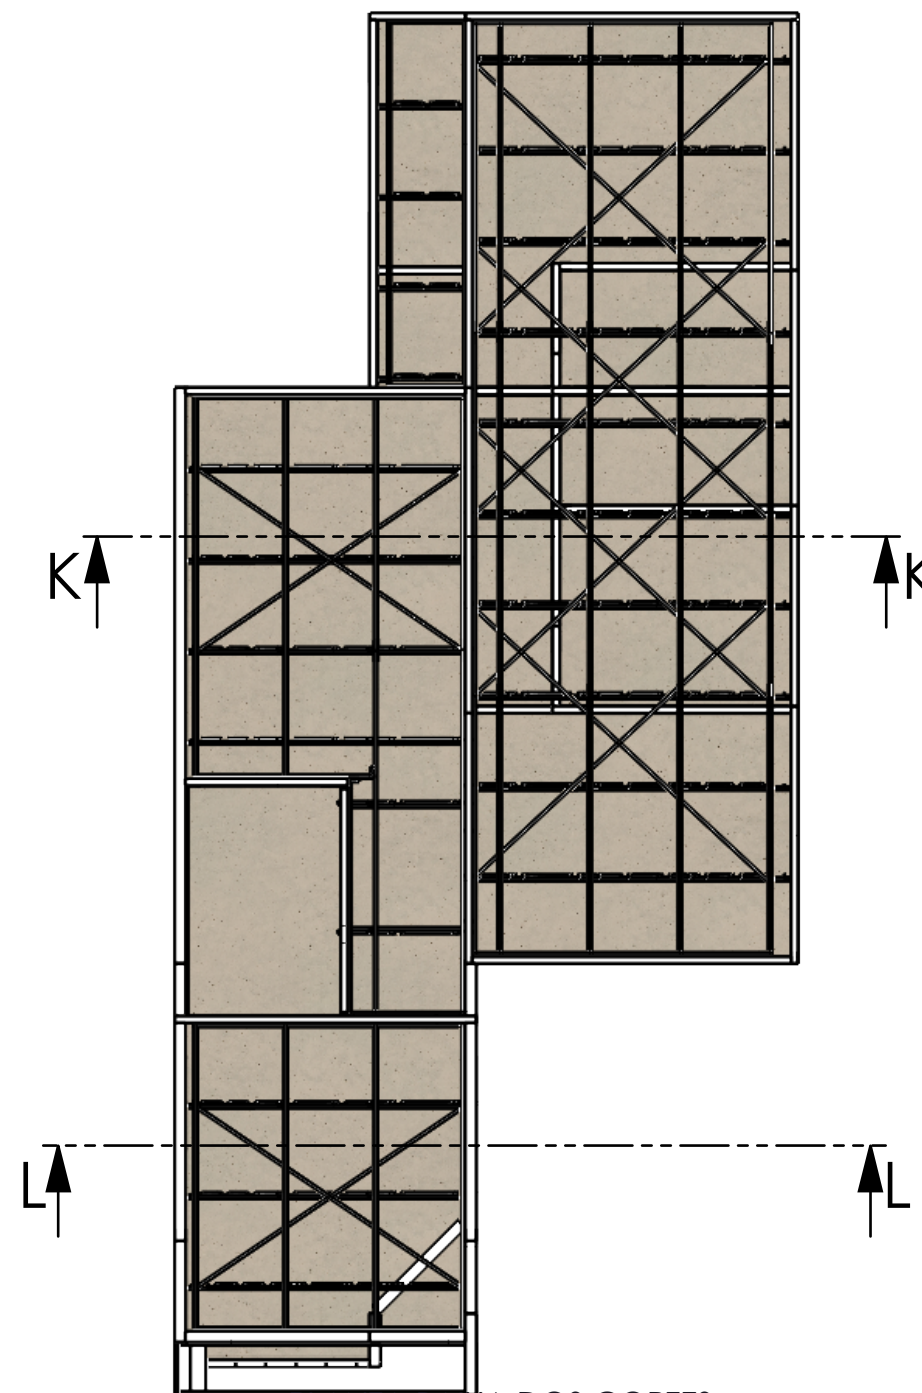

PLANTA BAIXA DOS CORTES  
ESCALA 1 : 100

## TABELA DE REVISÕES

N°	Data da rev.	Descrição	Desenhista
01	10/01/2019	Elaboração do detalhamento executivo	Daniel S. Gualberto

## Observações

## PROJETO ESTRUTURAL



Proprietário(a):  
Ricardo de Souza Rodrigues  
Projeto:  
Residência unifamiliar em *Light Steel Framing*

Referência:  
DIMENSÕES DAS PAREDES

ART de projeto:  
20190240583

Desenhista:  
Daniel S. G


Escala:  
Indicada

Prancha:  
11 / 13


Responsável Técnico Projeto:

JOHNATAN POTERALA - ENGENHEIRO CIVIL  
CREA: PR-158747/D




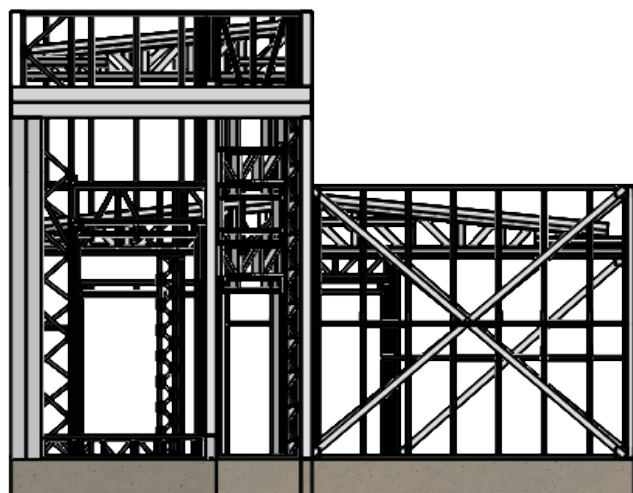

VISTA FRONTAL  
ESCALA 1 : 100

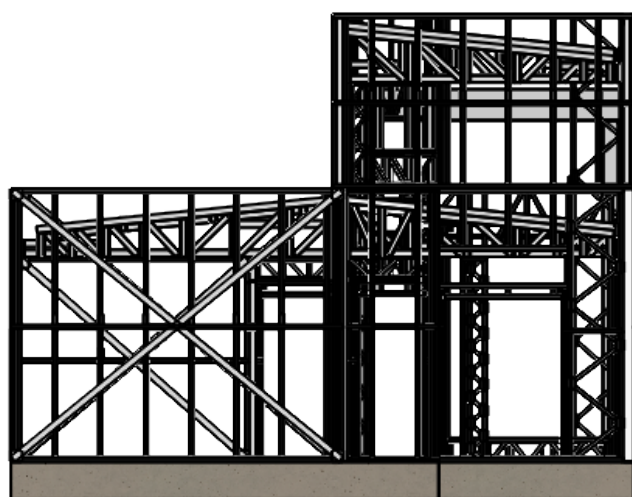

VISTA POSTERIOR  
ESCALA 1 : 100

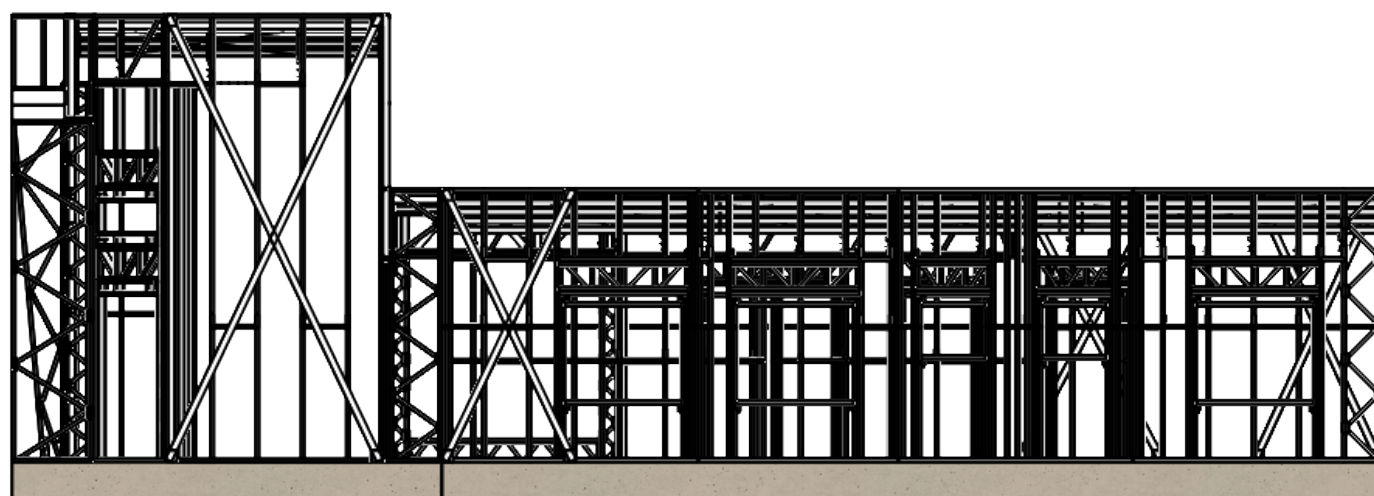

VISTA LATERAL DIREITA  
ESCALA 1 : 100

## TABELA DE REVISÕES

N°	Data da rev.	Descrição	Desenhista
01	10/01/2019	Elaboração do detalhamento executivo	Daniel S. Gualberto

## Observações

## PROJETO ESTRUTURAL



Proprietário(a):  
Ricardo de Souza Rodrigues

Projeto:  
Residência unifamiliar em *Light Steel Framing*

Referência:  
Elevações

ART de projeto:  
20190240583

Desenhista:  
Daniel S. G

Escala:  
Indicada

Prancha

12 / 13

Responsável Técnico Projeto:

JOHNATAN POTERALA - ENGENHEIRO CIVIL  
CREA: PR-158747/D






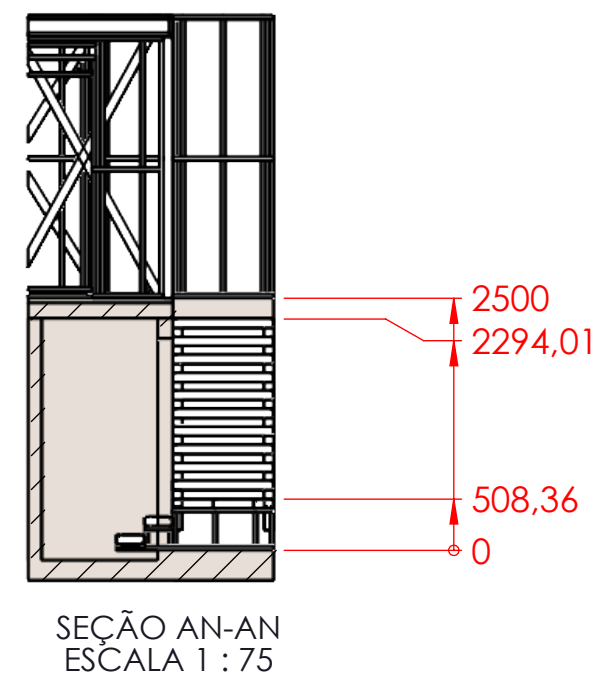


TABELA DE REVISÕES			
Nº	Data da rev.	Descrição	Desenhista
01	13/07/2018	Elaboração do detalhamento executivo	Johnatan
Observações			

PROJETO ESTRUTURAL			
	Proprietários	Referência:	
	Willian Leite e Marcela Moreira da Costa	DIMENSÕES DAS PAREDES	
Projeto		ART de projeto:	
Residência unifamiliar em <i>Light Steel Framing</i>		-	
Responsável Técnico Projeto:		Desenhista:	Prancha:
JOHNATAN POTERALA - ENGENHEIRO CIVIL		Johnatan	23
CREA: PR-158747/D		Escala:	26
		Indicada	

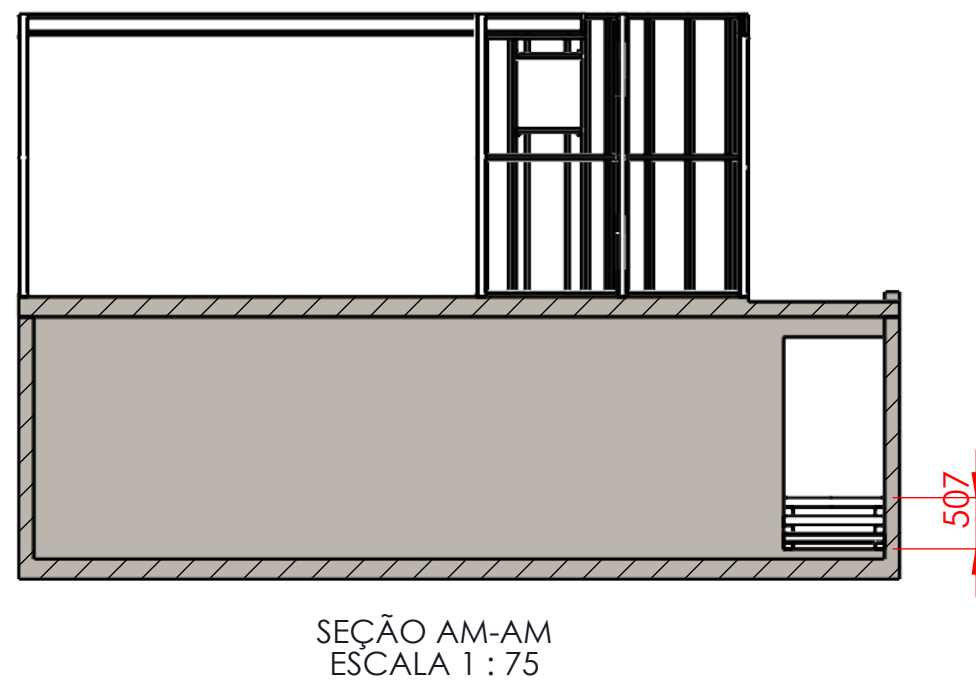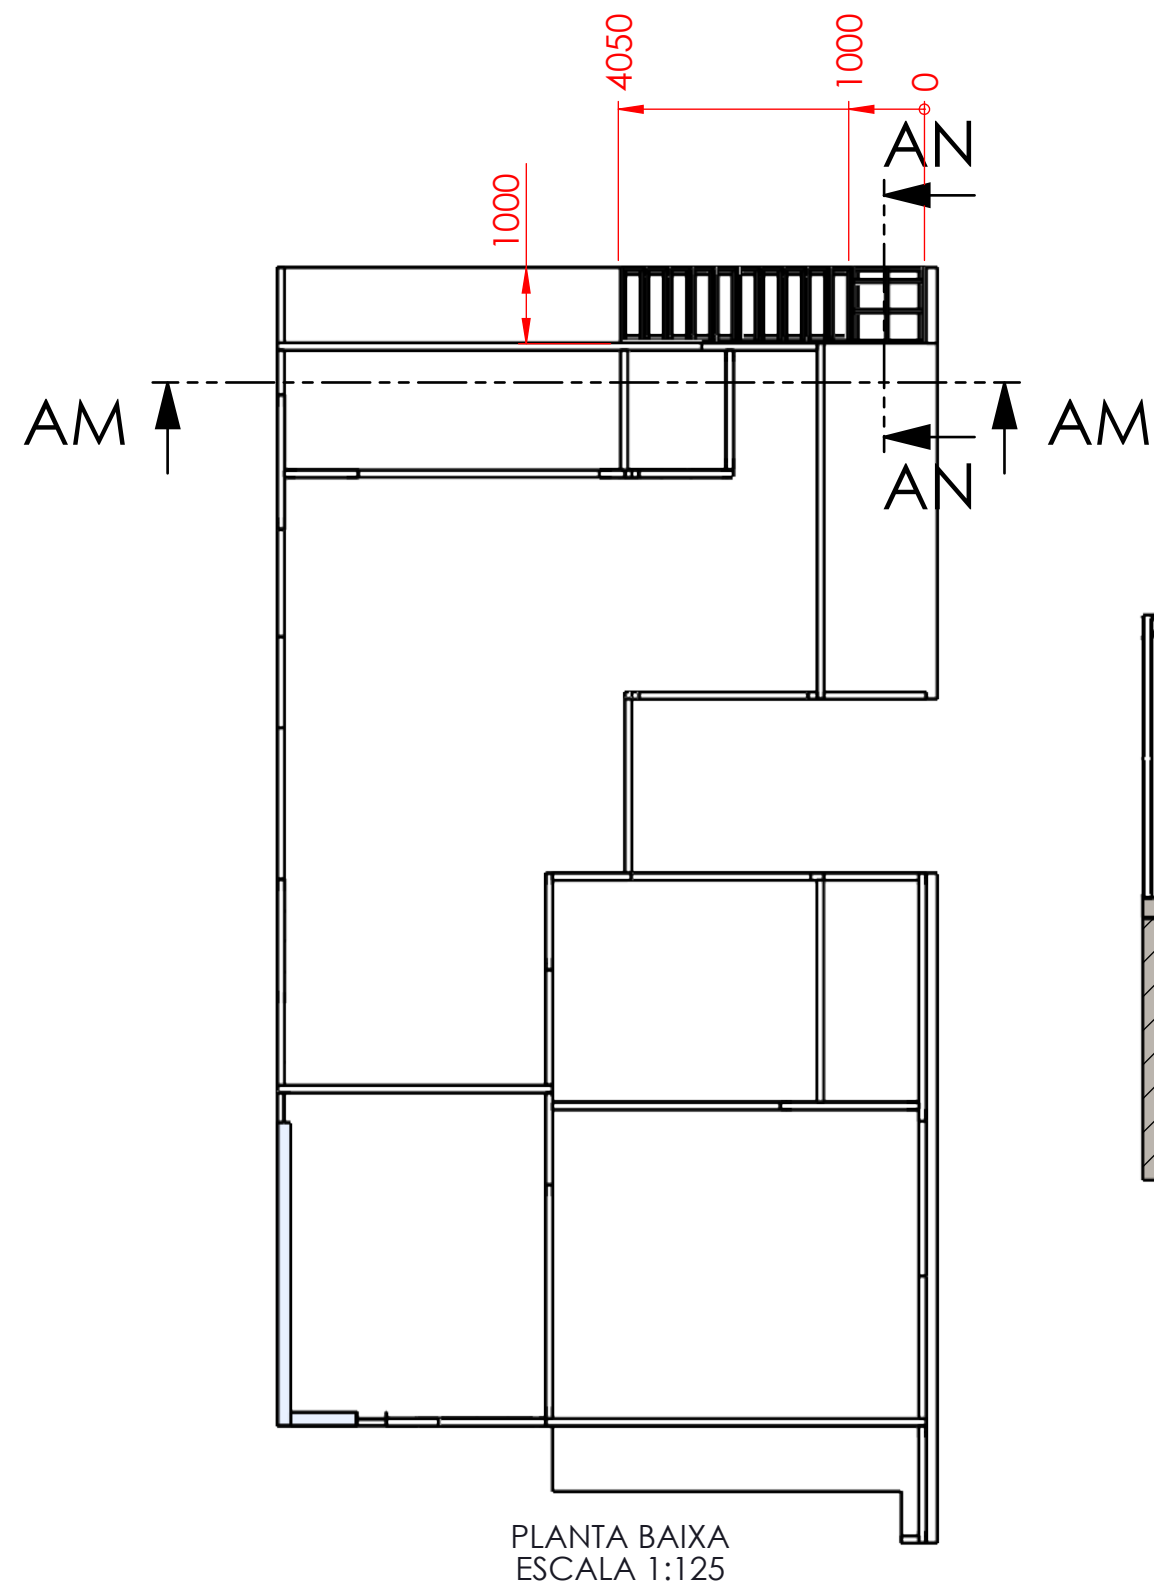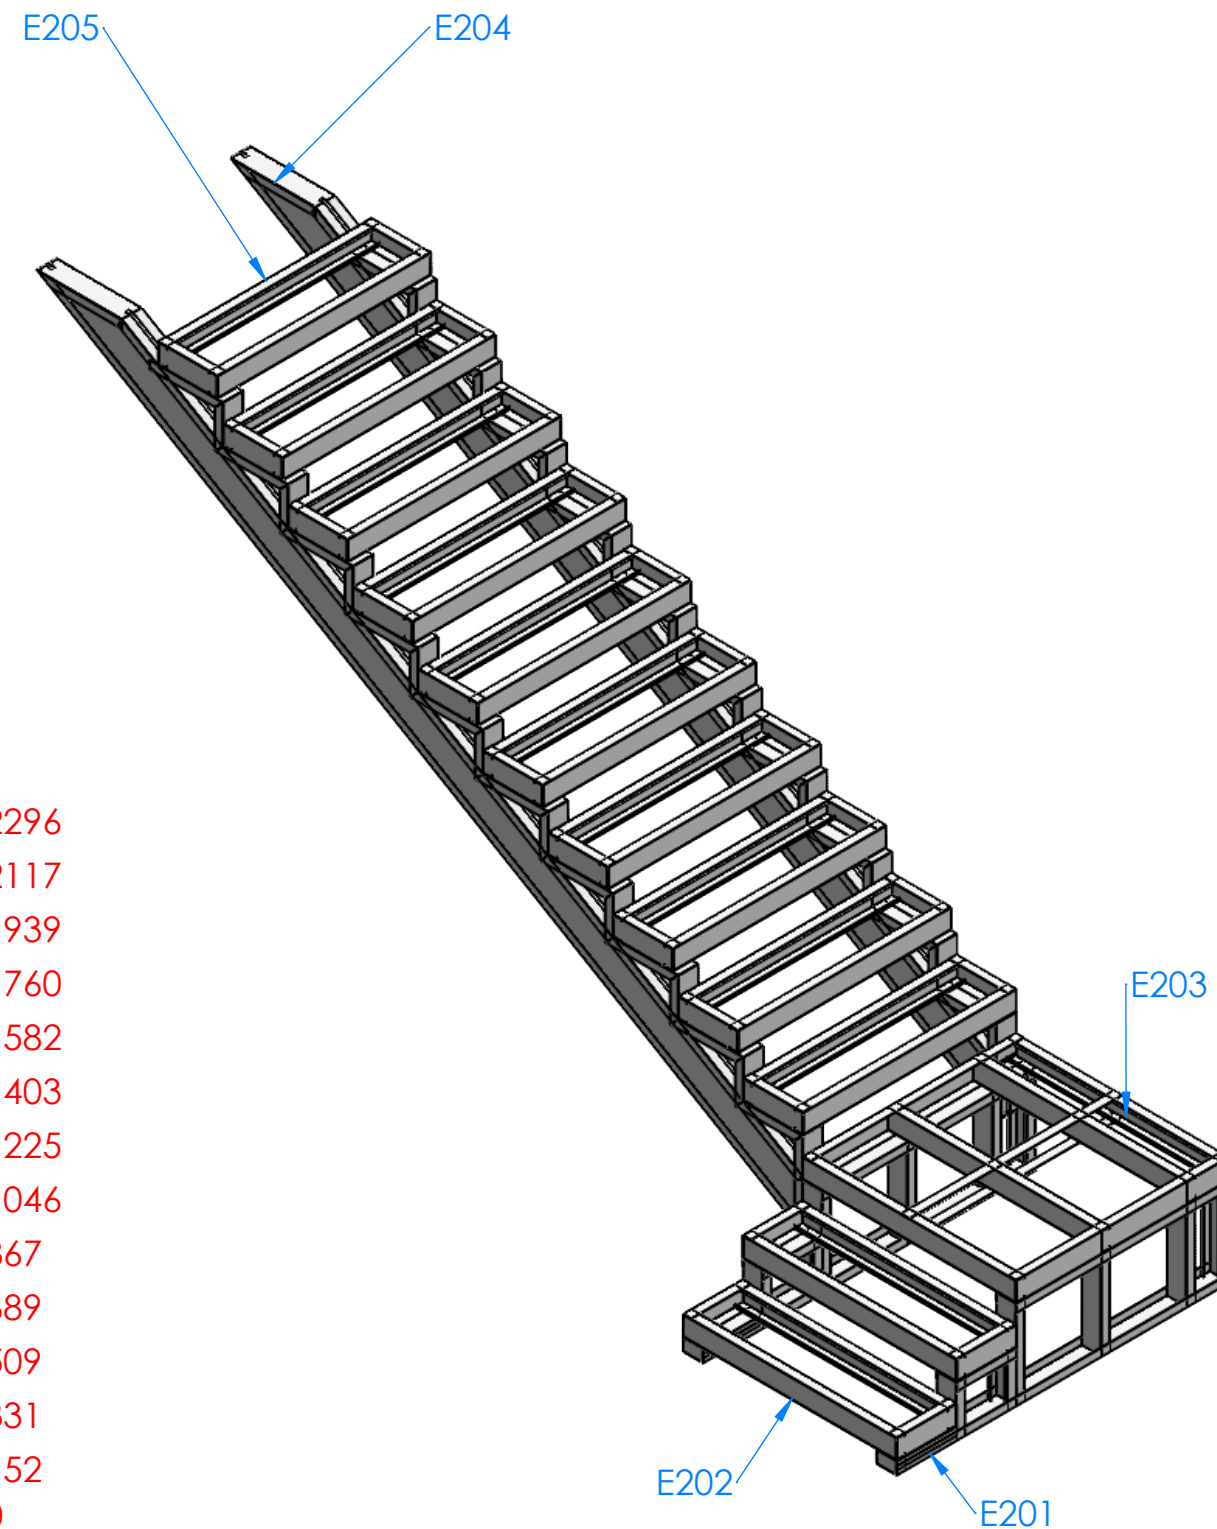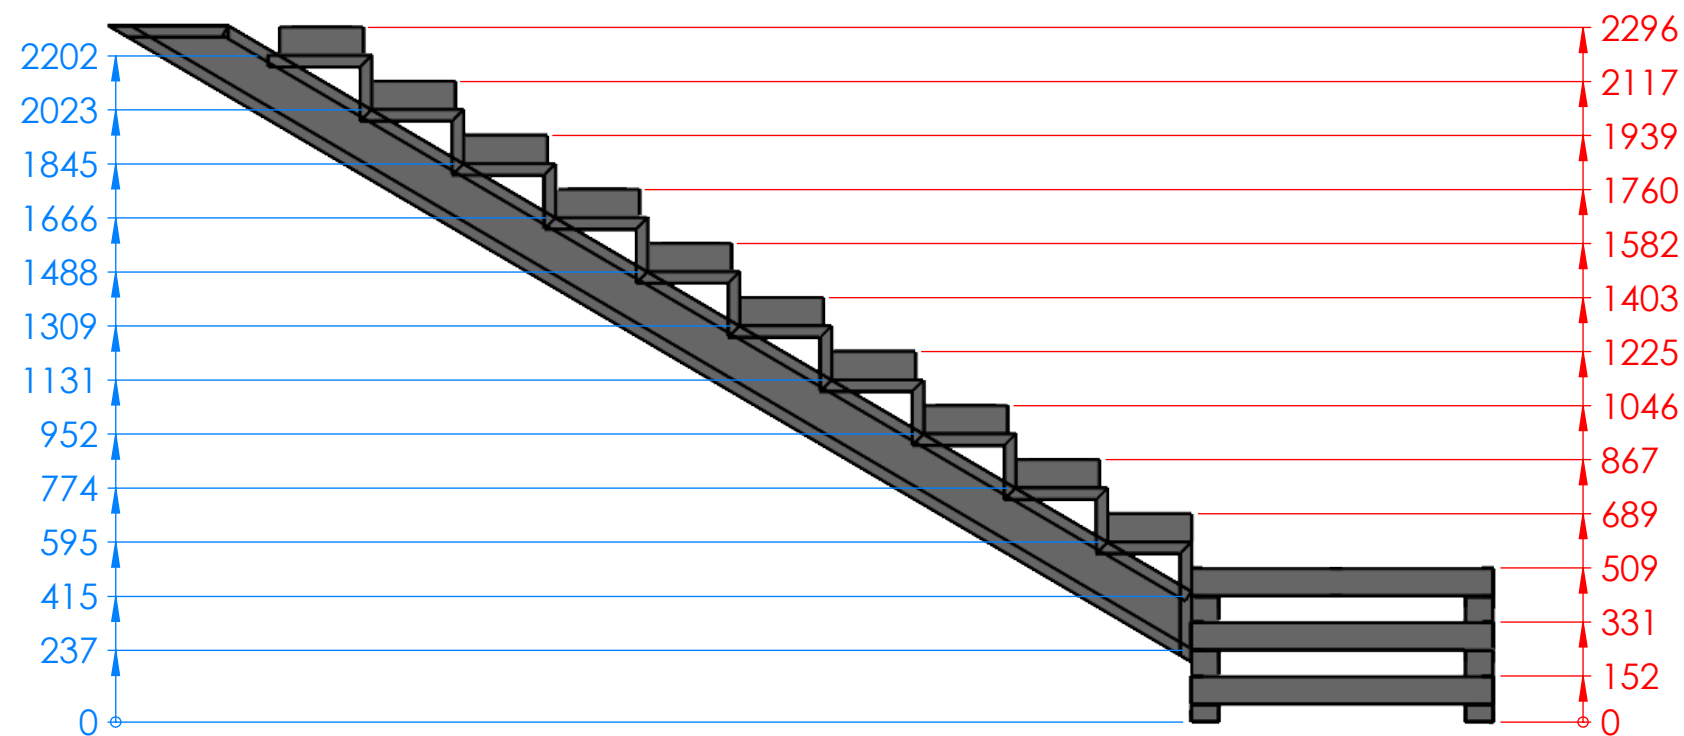

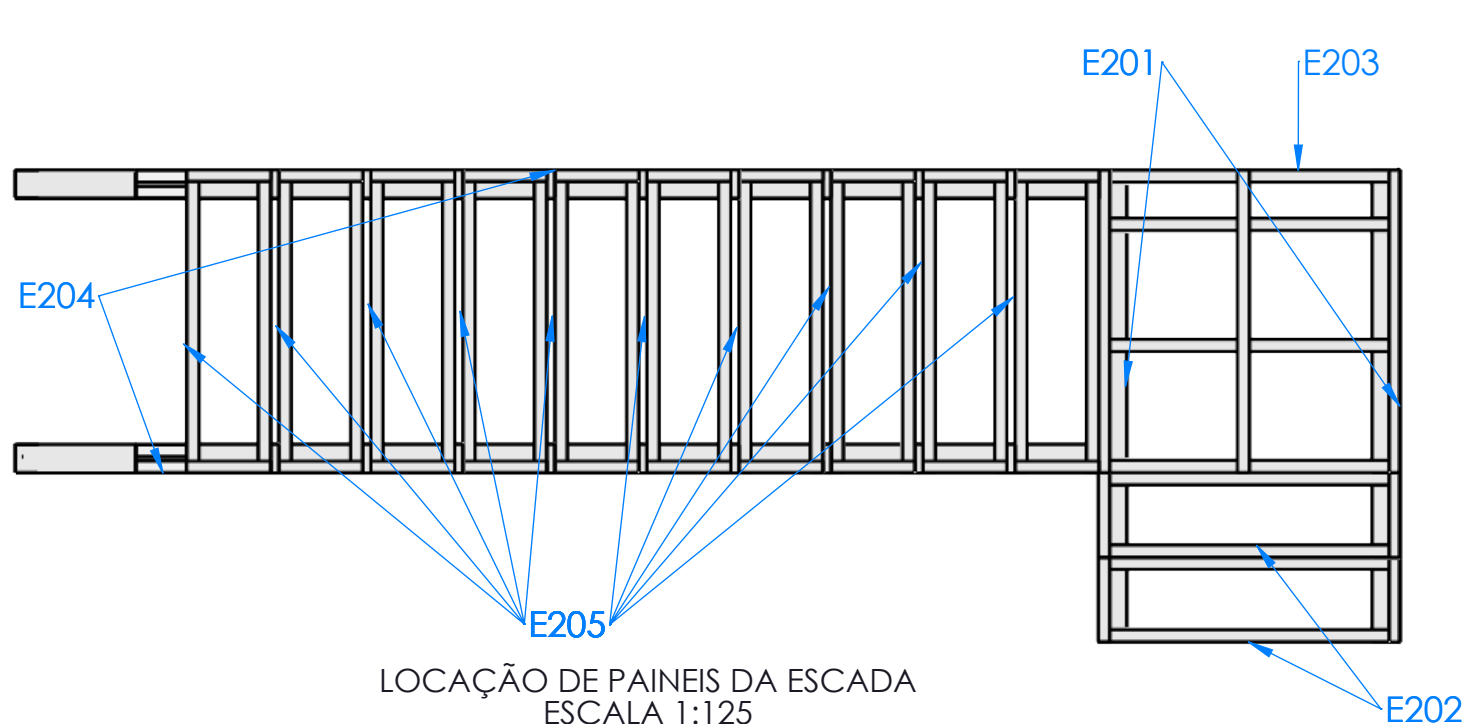

## TABELA DE REVISÕES

Nº	Data da rev.	Descrição	Desenhista
01	13/07/2018	Elaboração do detalhamento executivo	Johnatan

**Observações**

## PROJETO ESTRUTURAL



Proprietários  
Willian Leite e Marcela Moreira da Costa  
Projeto  
Residência unifamiliar em *Light Steel Framing*

Referência  
DIMENSÕES DAS PAREDES

ART de projeto:

Desenhista  
Johnatan


Escala:  
Indicada

Prancha

24 / 26


Responsável Técnico Projeto:

JOHNATAN POTERALA - ENGENHEIRO CIVIL  
CREA: PR-158747/D

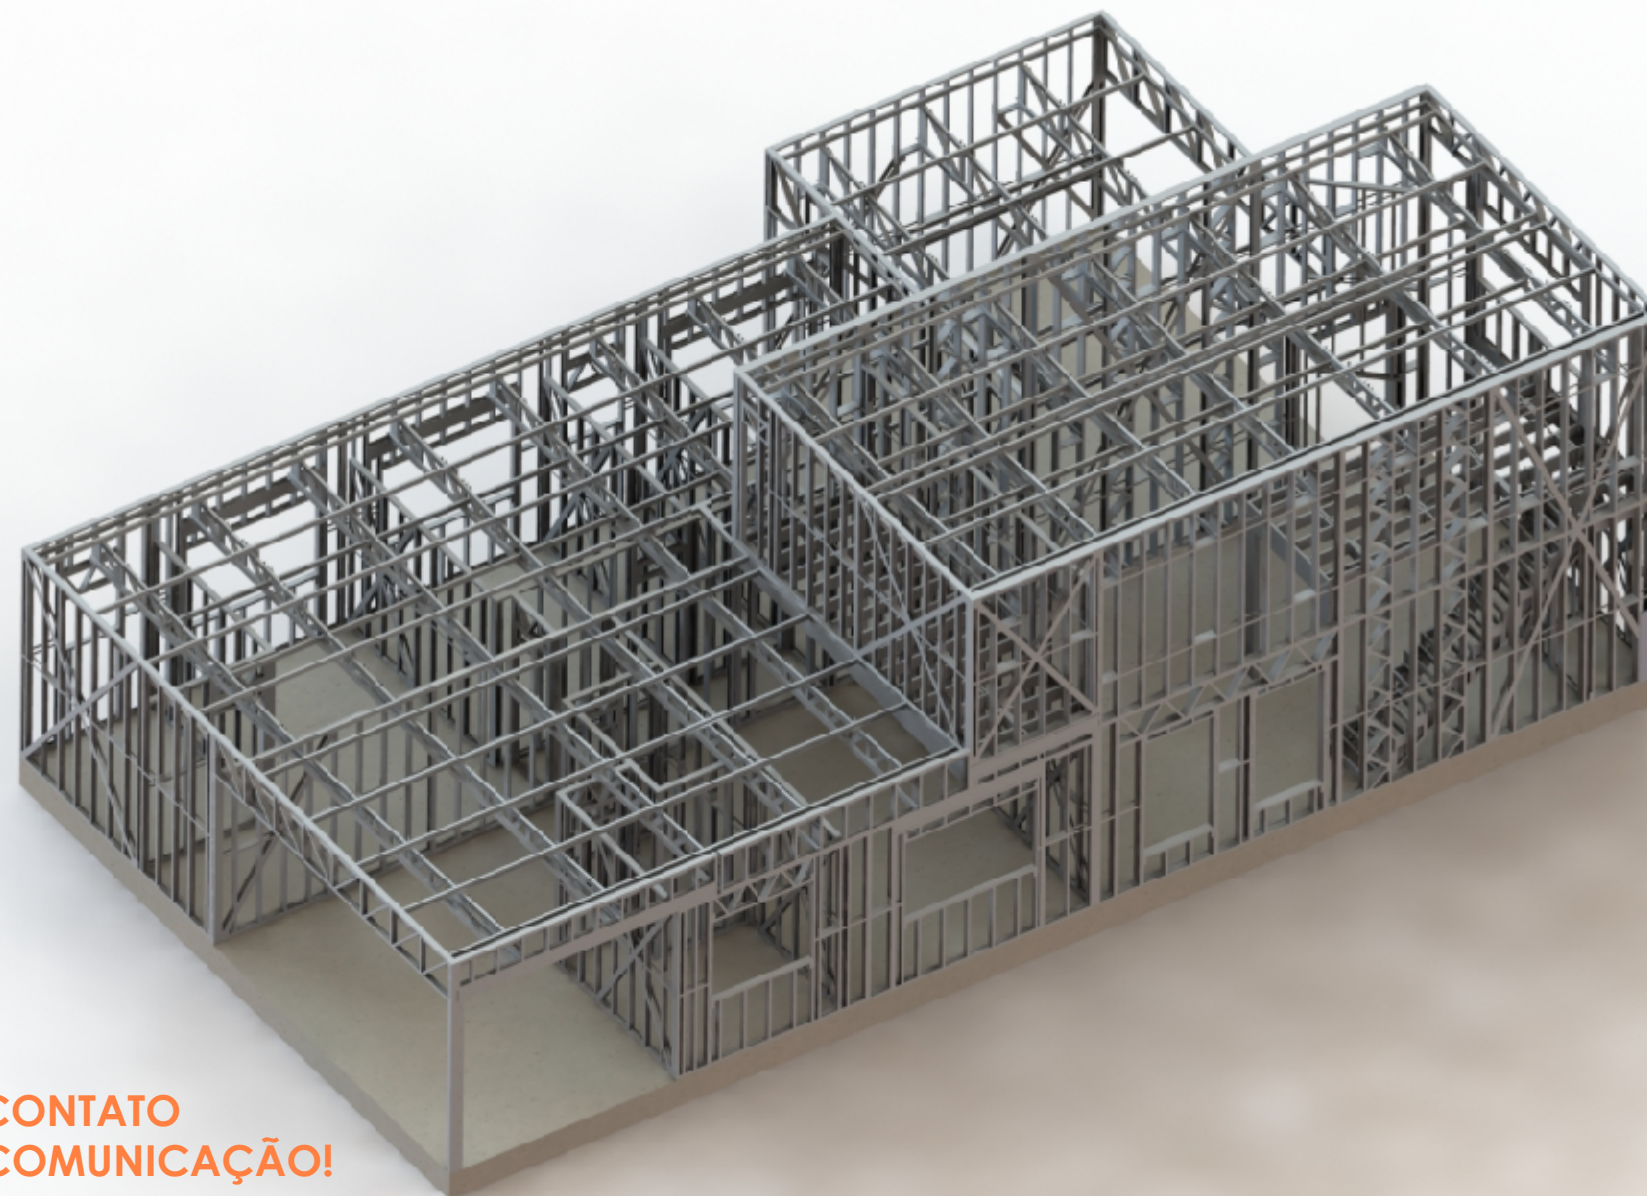

EM CASO DE DÚVIDAS, ENTRE EM CONTATO  
ATRAVÉS DE NOSSOS PORTAIS DE COMUNICAÇÃO!

ESTE PROJETO FOI DESENVOLVIDO PELA GOMBOC ENGENHARIA!  
ACESSE O NOSSO SITE: [WWW.GOMBOC.COM.BR](http://WWW.GOMBOC.COM.BR)

TABELA DE REVISÕES				PROJETO ESTRUTURAL			
Nº	Data da rev.	Descrição	Desenhista		Proprietário(a): Ricardo de Souza Rodrigues	Referência: Gomboc Engenharia	
01	10/01/2019	Elaboração do detalhamento executivo	Daniel S. Gualberto		Projeto: Residência unifamiliar em <i>Light Steel Framing</i>	ART de projeto: 20190240583	
Observações				Responsável Técnico Projeto:		Desenhista: Daniel S. G	Prancha:
				JOHNATAN POTERALA - ENGENHEIRO CIVIL CREA: PR-158747/D		Escala: Indicada	13 / 13